



**“ЖАЙХУНЖОЛЖОЙБАР” МЧЖ**

Кораколпогистон Республикаси

Нукус шаҳри, А.Досназаров кучаси 64 уй 1 хона  
Тел: 222-93-84, Моб: +99890 590-33-30 Факс 222-93-84  
эл.почта islambek.kalandarov@mail.ru



## РАБОЧИЙ ПРОЕКТ

на Капитальный ремонт улицы "Сары кол кошеси"  
на участке 0-0,362 км Тахтакупырского района

УЛИЧНОЕ ОСВЕЩЕНИЕ

г. НУКУС - 2021 г.

Экз№\_

## Общие указания


Объектом проектирования данного проекта является Капитальный ремонт улицы "Оразан батыр кошеси" на участке 0-0,546 км Тахтакуырского района

Электроснабжение проектируемой ЩНО осуществляется от ТП-165 согласно технических условий

Общая потребляемая мощность  $P_{\text{н}} = 1,1 \text{ кВт}$

Все опоры освещения разделены по группам. Запитать их согласно однолинейной схеме.  
Питание от сущ. ВЛ-0,4кВ к опорам освещения и между опорами подводится силовым кабелем марки АВВГнг с В ПЭ трубе м в траншее. При пересечении кабельной траншеи с автодорогой, кабель прокладывается в стальную трубу с диаметром 50мм. При этом края трубы должны выходить за края дороги на 0,5 метр. Кабели прокладываются в траншее на глубине 0,7м, с устройством постели из местного грунта, не содержащего камней, мусора и т.п.  
Опоры освещения устанавливаются от края асфальтового покрытия на расстояние не менее 1,5 м. На этих опорах будут установлены светодиодные светильники типа ST-100W  
Все металлические нетоковедущие частиЩНО подлежат заземлению; для заземления предусмотрено заземляющее устройство из полосовой и круглой стали, выполненного по периметру вокруг площадкиЩНО (на расстоянии 1м от края площадки).  
Все соединения выполнить сваркой. Для защиты от коррозии в земле сварные швы покрыть битумным лаком, а на поверхности краской, устойчивой к химическому воздействию.  
Сопротивление заземляющего устройства не должно превышать 10 Ом. При измеренном сопротивлении заземляющего устройства более 10 Ом, необходимо увеличить количество электродов, привязку которых выполнить по месту.




Общий вид

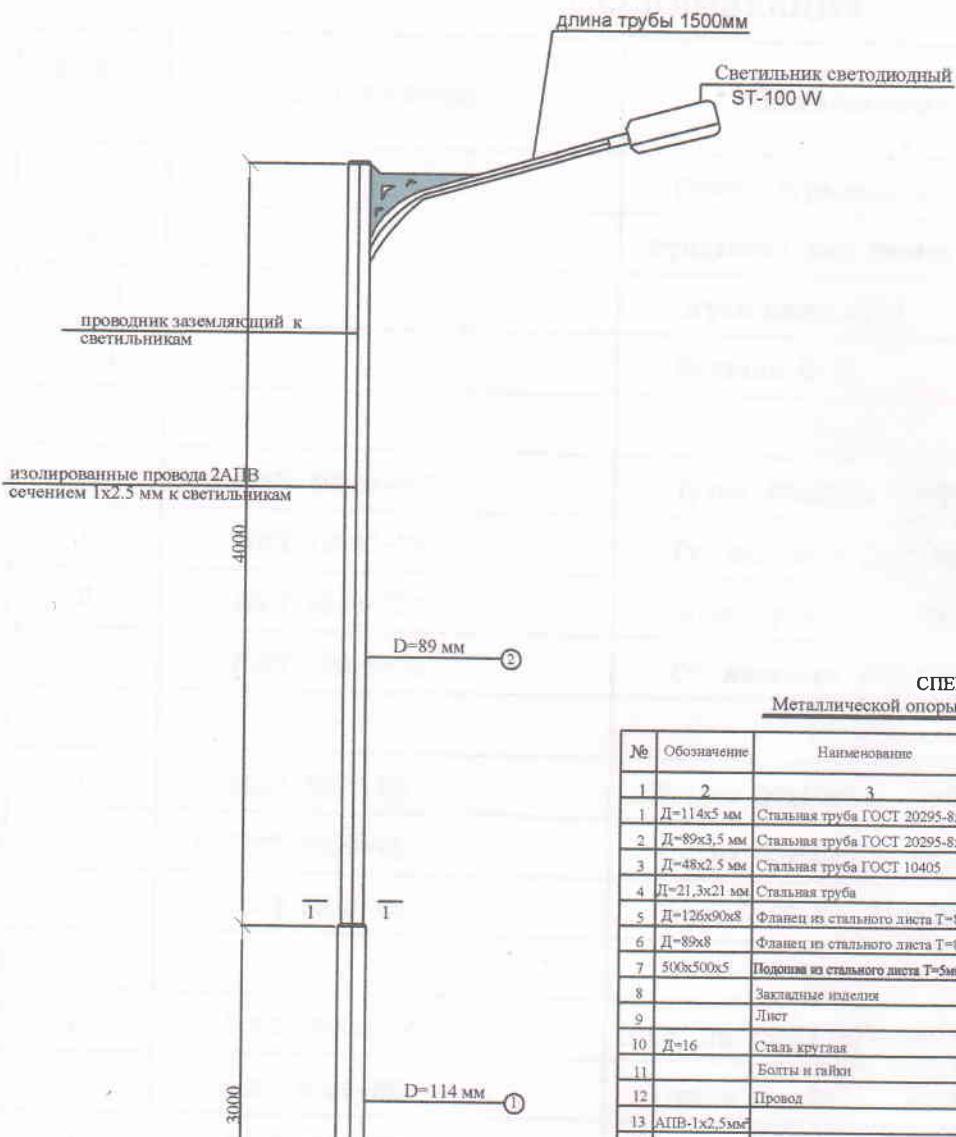

**СПЕЦИФИКАЦИЯ**  
Металлической опоры одно рожковой высотой 9 м

№	Обозначение	Наименование	Ед. изм.	Кол-во	Масса единицы	Всего (кг)	Примечание
1	2	3	4	5	6	7	8
1	D=114x5 мм	Стальная труба ГОСТ 20295-85	пм/кт	5,0			
2	D=89x3,5 мм	Стальная труба ГОСТ 20295-85	пм/кт	4,2			
3	D=48x2,5 мм	Стальная труба ГОСТ 10405	пм/кт	1,5			
4	D=21,3x21 мм	Стальная труба	пм/кт	1			
5	D=126x90x8	Фланец из стального листа Т=8мм	шт/кт	1	1,0	1,0	
6	D=89x8	Фланец из стального листа Т=8мм	шт/кт	1	0,858	0,858	
7	500х500х5	Подставка из стального листа Т=5мм	шт/кт	1	12,08	12,08	
8		Закладные изделия	шт		5,8	5,8	
9		Лист	м <sup>2</sup>			0,2	
10	D=16	Сталь круглая	м			0,7	
11		Болты и гайки	кг		0,0872	0,0872	
12		Провод	м	30			
13	AПВ-1x2,5мм						
14							

Примечание: S 1 рабж = 11.307 м<sup>2</sup> (за 2 раза 22.614 м<sup>2</sup>) окраска

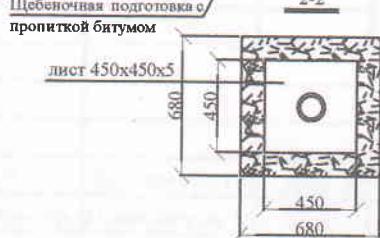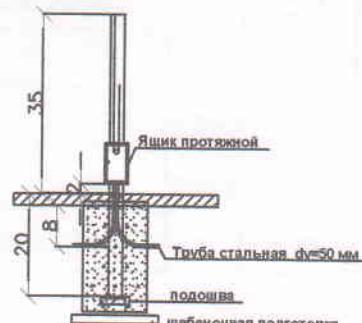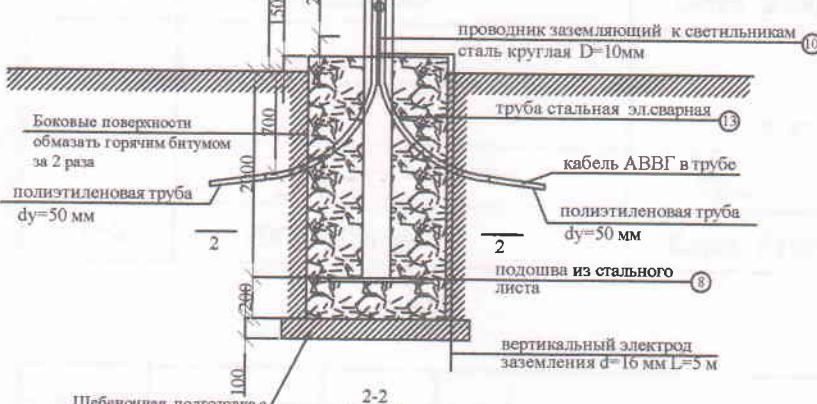

ГИП	Хожамуратов
Н. контр.	Примбетов М.
Разраб.	Уразбаев К.

Капитальный ремонт улицы "Сары кол кошеси"  
на участке 0-0,362 км Тахтакуырского района

Уличное освещения

Стадия	Лист	Листов
Р.П	4	4

Вид металлической опоры со светильниками "ST-100W"

ООО "Роутакс mega проект"  
г. Нукус.

ЭН-1

## Спецификация

Марка поз.	Обозначение	Наименование	Кол. шт.	Масса ед.кг	Прим.
Ст-1		Стойка ограждений Ст-1	4		
Фм-1		Фундамент под стойку Ст-1	4		
ОГ-1		Ограждение ОГ-1	3		
К-1		Калитка К-1	1		
		<u>Ст-1</u>	1		
	ГОСТ 10704-91*	Труба Ф89х5мм, L=2200мм	1	22,8	
1	ГОСТ 19903-74	Ст. листовая 300x75x8мм	2	1,41	
2	ГОСТ 8240-72*	Швеллер N10, L=100мм	2	0,86	
3	ГОСТ 19903-74	Ст. листовая 150x150x6мм	1		
		<u>ОГ-1</u>	1		
1	ГОСТ 8509-86	Уголок 50x50x5 , L=860мм	2	3,24	
2	ГОСТ 8509-86	Уголок 50x50x5 , L=1500мм	2	5,66	
C-1	ГОСТ 5336-80	Сетка N100-5, 900x1500мм	1	4,43	
		<u>К-1</u>	1		
1	ГОСТ 19903-74	△ Ст. листовая 200x200x6мм	4	1,88	
2	ГОСТ 8509-86	Уголок 50x50x5 , L=860мм	2	3,24	
3	ГОСТ 8509-86	Уголок 50x50x5 , L=1500мм	2	5,66	
C-2	ГОСТ 5336-80	Сетка N100-5, 900x1500мм	1	4,43	
		<u>Фм-1</u>	1		
		Бетон кл. В7,5 м3	0,095		
		Щебень м3	0,012		
C-3	ГОСТ 5336-80	Сетка N100-5, 1000x1000мм	1	3,28	

AC-1

Капитальный ремонт улицы "Сары кол кошеси"  
на участке 0-0,362 км Тахтакуырского района

ГИП	Хожамуратов
Н. контр.	Примбетов М.
Разраб.	Уразбаев К.

Уличное освещения

Стадия	Лист	Листов
Р.П	1	1

Ограждения ЩНО

ООО "Poytaxt mega project"  
г. Нукус.



O'ZBEKISTON RESPUBLIKASI QURILISH VAZIRLIGI  
«SHAHARSOZLIK HUJJATLARI EKSPERTIZASI»  
DAVLAT UNITAR KORXONASI

Қоқалпоғистон Республикаси

230100 No'kis qalasi, G'a'rezsizlik ko'shesi, 59A u'y, Tel.+99861 2227436 Faks:+998612227365 E-mail:exspertiza.rk@mail.ru. www.ekspertiza.mc.uz www.mc.uz

Holati: Ijobiy

Direktor: IBRAGIMOV MAXSETBAY JALGASBAEVICH

Sana: 19-01-2022 yil



**Yig'ma ekspert xulosasi № 29912**

**Obyekt nomi** «Taxtako'pir tumani «Aydin-jol» MFY «Sarikol» ko'chasini mukammal ta'mirlash» ob'ektining boshlang'ish qiymati hisobiga tayyorlangan »

**Buyurtmachi** - Qoraqalpog'iston Respublikasi Taxtako'pir tumani  
Obodonlashtirish boshqarmasi.

**Bosh loyihachi** - "Jayxun jol joybar" MChj.

**Litsenziya** AL-000857-sonli, 15.06.2020 yil Qurilish Vazirligi tomonidan berilgan.

**Moliyalashtirish manbai** - Byudjet mablag'lari hisobidan.

**Bosh pudratchi** - tanlovga asosan aniqlanadi.

**Qurilish turi** mukammal ta'mirlash.

**Murojaat raqami:** № 28401

**1. Loyihalash uchun asos**

- Buyurtmachi tomonidan 2021 yili tasdiqlangan texnik topshirigi.
- 2021 yili buyutmachi tomanidan tasdiqlangan nuqson dalolatnomasi.
- 2021 yil 07 dekabrda №300 - son buyurtmachi xati.

**2. Ekspertiza uchun taqdim etilgan materiallar**

«Taxtako'pir tumani «Aydin-jol» MFY «Sarikol» ko'chasini mukammal ta'mirlash» ob'ektining boshlang'ich qiymati hisobi hujjati.

**3. Loyiha yechimlarining qisqacha mazmuni**

Ob'ektning boshlang'ich qiymati hisobi O'zbekiston Respublikasi Vazirlar Mahkamasining 2003 yil 11 iyundagi 261 son qarori, ShNK 4.01.16-09 qoidalariga va «O'zbekiston Respublikasi Davlat arxitektura va qurilish qo'mitasi» bilan kelishilgan TNQurilish kompleksli dasturi asosida amalga oshirildi.

**4. Loyihalanayotgan ob'ektning muhandislik ta'minoti:**

**5. Loyihani kelishilganligi to'g'risida hujjatlar.**

**6. Ekspertiza natijalari.**

Ekspertiza ko'rib chiqish jarayonida ekspert tomonidan aniqlangan eslatmalar, qo'shimchalar va xato kamchiliklar loyiha tashkiloti tomonidan smeta hujjatlari qayta ishlab chiqildi.

Ekspertiza natijalariga ko'ra qo'shimcha qiymat solig'i (QQS) va buyurtmachining boshqa xarajatlari bilan, 184016,422 ming so'm miqdorida taqdim etilgan loyiha qiymati 3783,897 ming so'mga kamaytirilib, 180232,525 ming so'm qilib belgilandi. Xususan:

144769,356 ming so'm.

Qurilish-montaj ishlari (Asbob-uskunalar xarjatlarisiz):

6132,996 ming so'm.

Asbob-uskunalar:

22635,353 ming so'm.

QQS:

6694,820 ming so'm.

Buyurtmachining boshqa xarajatlari:

Yakuniy harajat buyurtmachi va pudratchi tomonidan qurilish tugagandan so'ng nazorat o'chovni natijalari asosida aniqlanadi.

Buyurtmachi loyiha hujjatlarini tastiqlashdan oldin belgilangan tartibda barcha manfaatdor vakolatli organlar bilan kelishishi lozim.

O'zbekiston Respublikasi Vazirlar Mahkamasining 2021 yil 17 sentabrdagi 579-sonli qarorining 3-bop 29 bandiga muvofiq "Ekspert tashkilotiga taqdim etilgan shaharsozlik hujjatlarining sifati, dastlabki ma'lumotlarning haqqoniyligi va qabul qilingan loyiha yechimlariga buyurtmachi hamda loyiha tashkiloti javobgardir".

## 7. Xulosalar.

Ekspertiza natijalarini hisobga olgan holda, barcha me'yor talablari bajarilishi va buyurtmachi tomonidan ob'ektning qurilish materiallar, asbob-uskunalar qiymatlarini va ishlar hajmini maqullash sharti bilan "Taxtako'pir tumani «Aydin-jol» MFY «Sarikol» ko'chasini mukammal ta'mirlash" ob'ekting boslang'ich qiymati hisobi hujjati kelgusida ko'rib chiqish va tasdiqlashga tavsiya etiladi. Tavsiya qilingan ob'ekt qiymati pudratchi shartnomasiga asos bo'lmaydi.

**Bosh mutaxassis:** SERIMBETOV RUSLAN KENGESBAEVICH