

ТЕХНИЧЕСКОЕ ЗАДАНИЕ

- 1. Заказчик:** СП ООО “UZSUNGWOO”
- 2. Объект:** Цех “Hot stamping”
- 3. Наименование работы:** Техническое обследование и инструментальное исследование строительных конструкций здания.
- 4. Цель работы:**
 - а) техническое обследование конструкций для определения причин деформации колонн, перекрытий, стен здания, выявления дефектов, разработка рекомендаций по устранению и предупреждению возникновения дефектов, для обеспечения дальнейшей надежной и безопасной эксплуатации строительных конструкций
 - б) произвести оценку технического состояния конструкций здания.
 - г) обследование конструкций фундамента строения.
- 5. Объем работы:**
 - Оценка технического состояния строительных конструкций зданий и сооружений, их надежности и возможности дальнейшей безопасной эксплуатации, техническое освидетельствование каждой строительной конструкции;
 - сбор и анализ проектно-сметной документации на объект;
 - визуальная техническая экспертиза зданий;
 - техническое обследование конструкций, а также отдельных элементов здания, полное обследование здания с применением необходимых приборов и специальных методик;
 - лабораторное обследование на соответствие нормативных нормам сэндвич пеналов (для стен и для кровли)
 - Выводы о прочности и устойчивости строительных конструкций зданий и сооружений с учетом выявленных при обследовании дефектов, повреждений, отклонений геометрических параметров, действующих и прогнозируемых нагрузок, фактических свойств материалов;
 - выявление в процессе обследования зданий различных дефектов и их документальная фиксация;
 - в зависимости от выявленных дефектов дальнейшее техническое обследование конструкций с применением профессионального оборудования и лабораторных испытаний;
 - обработка информации, полученной в результате проведенной экспертизы зданий и сооружений;
 - составление итогового технического заключения, которое должно содержать перечень всех нарушений и дефектов, выявленных в процессе экспертизы конструкций и экспертизы строительных материалов, документально

подтвержденных фотоматериалами и расчетами. Также в заключение входит разъяснение причин возникновения дефектов и описание возможных последствий, к которым могут привести выявленные нарушения и повреждения;

- измерить необходимых для выполнения целей обследования геометрических параметров зданий, конструкций, их элементов и узлов;
- сопоставлять строительно-монтажных работ, несущих конструкции и элементов к проектно-сметным документациям;
- произвести инструментальное определение параметров дефектов и повреждений, в том числе динамических параметров;
- определить фактических характеристик материалов основных несущих конструкций и их элементов;
- измерить параметров эксплуатационной среды, присущей технологическому процессу в здании;
- определить реальных эксплуатационных нагрузок и воздействий, воспринимаемых обследуемыми конструкциями с учетом влияния деформаций грунтов основания;
- определить реальной расчетной схемы здания и его отдельных конструкций;
- определить расчетных усилий в несущих конструкциях, воспринимающих эксплуатационные нагрузки;
- Расчет консольных частей конструкций и креплений оборудования на сейсмические воздействия (ЛИРА-САПР).

6. В техническом заключении, составляемом по результатам обследования сооружений, должна содержаться следующая информация:

- список и описание нарушений и дефектов, выявленных в ходе экспертизы, с привязкой к обследуемому объекту;
- поясняющие ситуацию фотоматериалы;
- ссылки на актуальные нормы ШНК;
- оценка износа здания, расчетная часть;
- выдать поверочный расчет несущей способности конструкций по отдельности и поверочный расчет по сейсмостойкости здания;
- анализировать причин появления дефектов и повреждений в конструкциях, и выдать заключение пригодности здании к дальнейшей эксплуатации.

7. Требование к участникам:

- Наличие статуса юридического лица.
- В штате предприятия должны быть лица, имеющие профильное образование и статус эксперта в вопросах надежности, долговечности, прочности строений, их безопасного использования, пожарной

безопасности и правильного подключения, и эксплуатации коммуникаций.

- Наличие необходимой подтверждающих документации для осуществления се работ по обследованию строений, специальных лабораторных приборов, оборудования и инструментов.
- опыт работы организаций в сфере услуг строительного обследования зданий и сооружений более 10 лет.
- Наличие договор на проведение лабораторных и инструментальных исследований.
 - Механические статические испытания,
 - Измерение твердости,
 - Исследование структуры металла,
 - Определение содержания элементов.

**Республика Узбекистан. Андижанская область.
Частное предприятие "Андижон АЙБИЛ"**

РАБОЧИЙ ПРОЕКТ

*Строительства производственного цеха на территории ООО
"UZSUNGWOO" по ул. Аэропорт -68 в г. Фергане Ферганской области*

Производственный корпус

АЛЬБОМ № 2

АР - Архитектурное решение

Г.И.П :

Ш.Юлдашев

Директор:

О.Касимов

Ведомость основных комплектов рабочих чертежей - АР

П/П	НАИМЕНОВАНИЕ	ПРИМЕЧ.
1	<i>Общие данные</i>	
2	<i>План стен. Спецификация. Экспликация помещений</i>	
3	<i>Фасад по оси "А".</i>	
4	<i>Фасад по оси "Д"</i>	
5	<i>Фасад по оси "1","22".</i>	
6	<i>Разрез 1-1</i>	
7	<i>Разрез 2-2, Разрез 3-3.</i>	
8	<i>Схема расположения элементов трансформаторной</i>	
9	<i>BPM 2.5x3.0 Жалюзийная решетка Жр-2</i>	
10	<i>План полов</i>	
11	<i>Фрагмент 2</i>	
12	<i>Схема расположения стенных панелей по оси А</i>	
13	<i>Схема расположения стенных панелей по оси Д</i>	
14	<i>Схема расположения стенных панелей по оси 1, 22</i>	
15	<i>Схема расположения стенных панелей по оси 13</i>	
16	<i>Схема расположения стенных панелей по оси Б,21.</i>	
17	<i>Узлы 1,2,3,4.</i>	
18	<i>Узлы 5,6,7.</i>	
19	<i>План кровля</i>	
20	<i>Схема расположения кровельных панелей</i>	
21	<i>Узлы а,б,в.</i>	
22	<i>Спецификация изделий и материалов по узлам кровли</i>	

Наружная отделка :

- Отделка - "Улучшенная".
- Стеновые панели типа "Сэндвич" поставляются окрашенными в заводских условиях. Цвет - белый RAL 9003, (см.АР-15)
- Цокольную часть стены облицевать "Керамогранитом" темно-синего цвета на клее типа "EXTRA"
- Оконные переплеты - алюминиевые с остеклением однокамерными стеклопакетами (толщина стекла 4 мм) Окрасить в заводских условиях в белый цвет RAL-9003
- Двери индивидуальные металлические глухие окрасить в заводских условиях в серый цвет RAL 7040
- Все металлические элементы пожарных лестниц окрасить эмалью ПФ-133 по грунтовке лаком ПФ-020 за два раза. Цвет - серый RAL 7040
- Все оцинкованные листы и элементы водостока (водосточные трубы, лотки, конек и накладные элементы стен) окрасить с обеих сторон в заводских условиях в белый цвет RAL 9003

Настоящий проект выполнен в соответствии с действующими нормами, правилами и стандартами, в том числе и по взрыво- и пожары безопасности.

Главный инженер проекта: Ш. Юлдашев

Общие указания

- Исходные данные для разработки рабочих чертежей. АПЗ от 08.02.2021 г.
- Задание от инженерных отделов.
- Заключение от инженерно-геологических условиях участка строительства производственного цеха для автомобильных запчастей на территории механического завода в г. Фергане выполненному Ферганским филиалом "O'zGASHKLITI" DUK в мае месяце 2021 г.
- Характеристика площадки строительства:
Сведения о инженерно-геологический условиях площадки строительства приведены в комплекте чертежей марки КЖ.
- Сейсмичность района строительства согласно КМК 2.01.03-96 - 8 баллов;
- Нормативный скоростной напор ветра согласно КМК 2.01.07-96 - 38кгс/м²;
- Нормативная снеговая нагрузка согласно КМК 2.01.07-96 - 50кгс/м²;
- Нормативная глубина промерзания грунта - 0.6м;
- За относительную отметку 0.000, принята отметка чистого пола , что соответствует абсолютной отметке +583,70
- Класс ответственности здания - II
- Категория здания по взрывопожарной и пожарной опасности - К0
- Степень огнестойкости здания : - согласно ШНК 2.01.02-04 - II
- Строительные показатели :

 - Площадь застройки - 2962,1 м².
 - Общая площадь - 2363,8 м².
 - Строительный объем - 43546,2 м³.

- Мероприятия по анткоррозионной защите конструкций, характеристика стенных и изоляционных материалов, указания по устройству гидроизоляции и отмостки, приведены на соответствующих листах комплекта рабочих чертежей.
- Строительно - монтажные работы должны выполняться строго по утвержденному проекту производства работ, подлежащему разработке. В проекте производства работ должны быть разработаны мероприятия по противопожарной защите и по контролю за выполнение правил пожарной безопасности и правил техники безопасности при производстве строительно-монтажных работ.

Ведомость ссылочных и прилагаемых документов

Обозначения	Наименование	Примеч.
ГОСТ 6629-88	Ссылочные документы	
Серия 1.236.4-7/84	Двери блоки внутренние	
ТИ 084-08	Двери наружные из алюминиевых сплавов для общественных зданий	
Серия 1.464.-11 Вып.0,1.	Панели металлические трехслойные с утеплителем из минеральной ваты на базальтовой основе.	
Серия 1.045.9-2.00 Вып.1	Светофорные фонари с одним ярусом переплетов.	
	Столбовые конструкции фонарей с применением в покрытии столбового профилеванного настила.	
	Техническое описание и цены.	
	Комплектные системы КНАУФ.	
	Подвесные потолки из элементной сборки из гипсокартонных и гипсоблокнистых листов на деревянном и металлическом каркасах для жилых, общественных и производственных зданий.	

Внутренняя отделка :

- Отделка - "Улучшенная".
- Стеновые панели типа Сэндвич поставляются окрашенными в заводских условиях, с внутренней стороны RAL 7047 цвет светло-серый.
- Кирпичные стены и перегородки оштукатурить сложным раствором, шпатлевать и окрасить водозмульсионной краской ЭВА-27 по ГОСТ 19214-80. Цвет светло-серый.
- Цокольную часть стены на высоту 1.200 мм затереть цементно-песчаным раствором и окрасить водозмульсионной краской за два раза под цвет панелей.
- Все внутренние металлические конструкции окрасить эмалью ПФ-133 по грунтовке лаком ПФ-020 за два раза. Цвет - серый RAL 7040.


Технико-экономические показатели:


Площадь застройки - 2962,1 м²

Строительный объем здания - 43546,2 м³

Общая площадь - 2363,8 м²

Заказчик: "UZSUNWOO" AP		
Строительство производственного цеха на территории ООО "UZSUNGWOО" по ул. Аэропорт -68 в г. Фергане Ферганской области		
ГИП	Юлдашев П.	
Исполн.	Абдурашидов Ф.	Производственный корпус
		Стадия Лист Листов
		RП 1 22
Схема расположения элементов трансформаторной ЧП "Андрисон АЙБИЛ"		

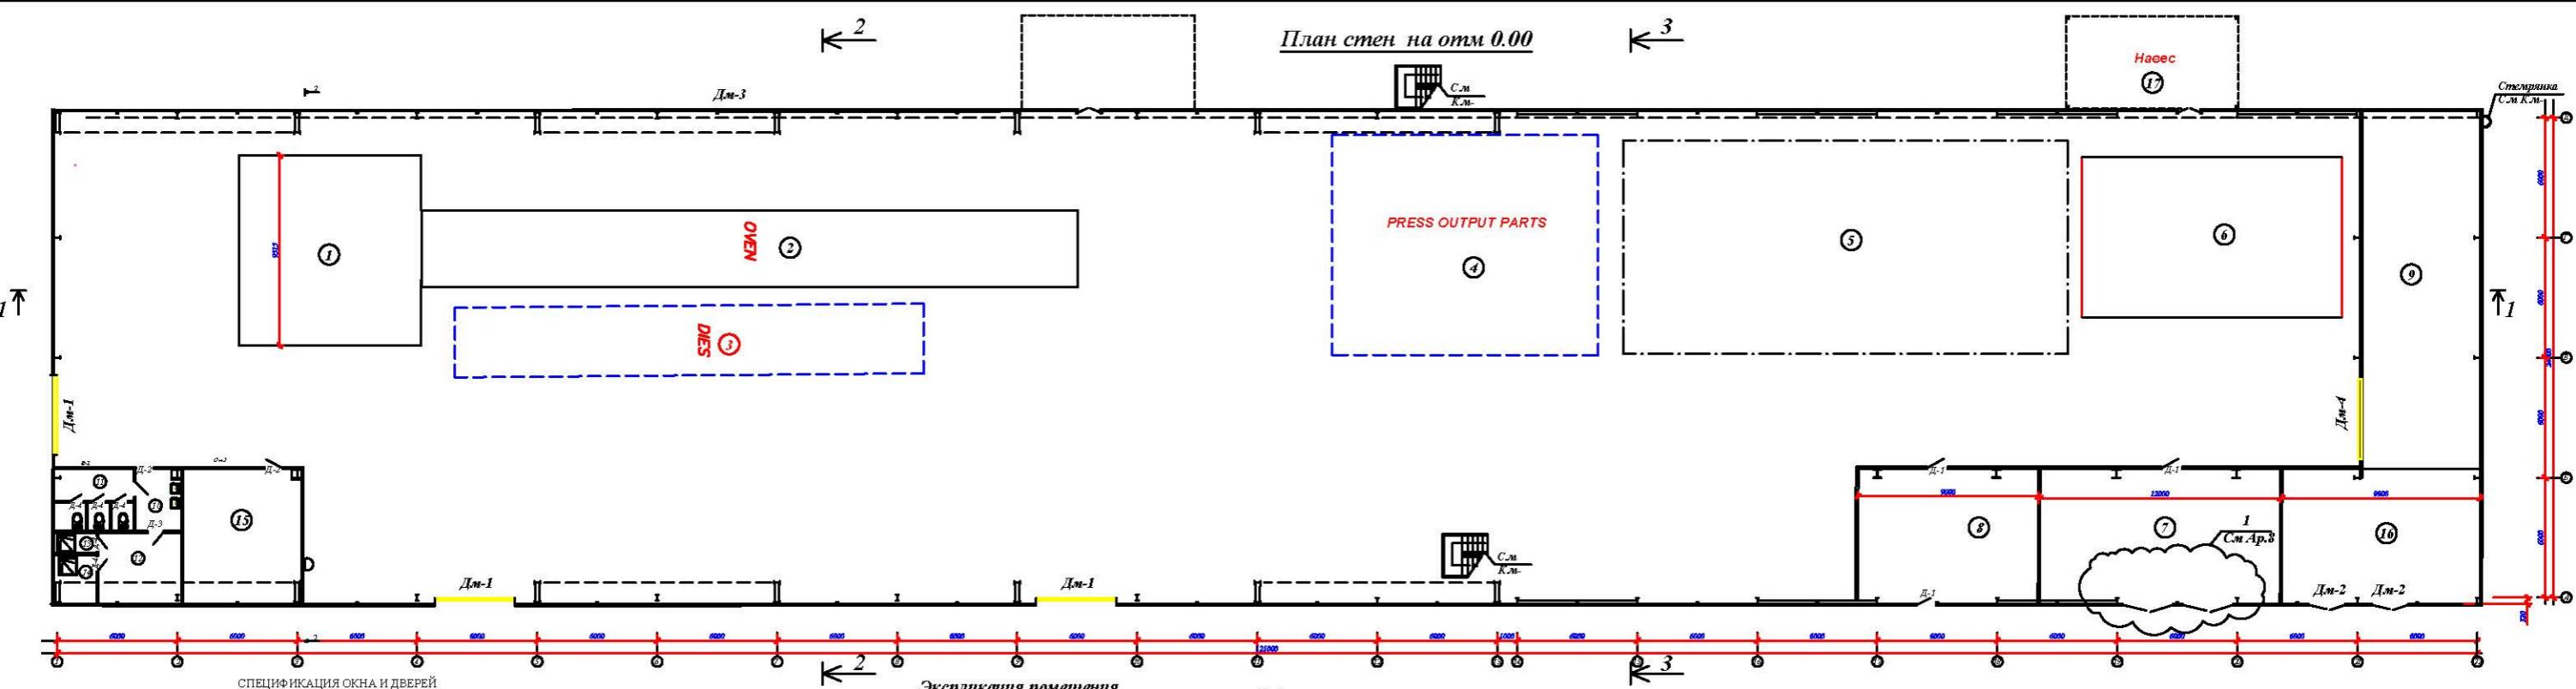


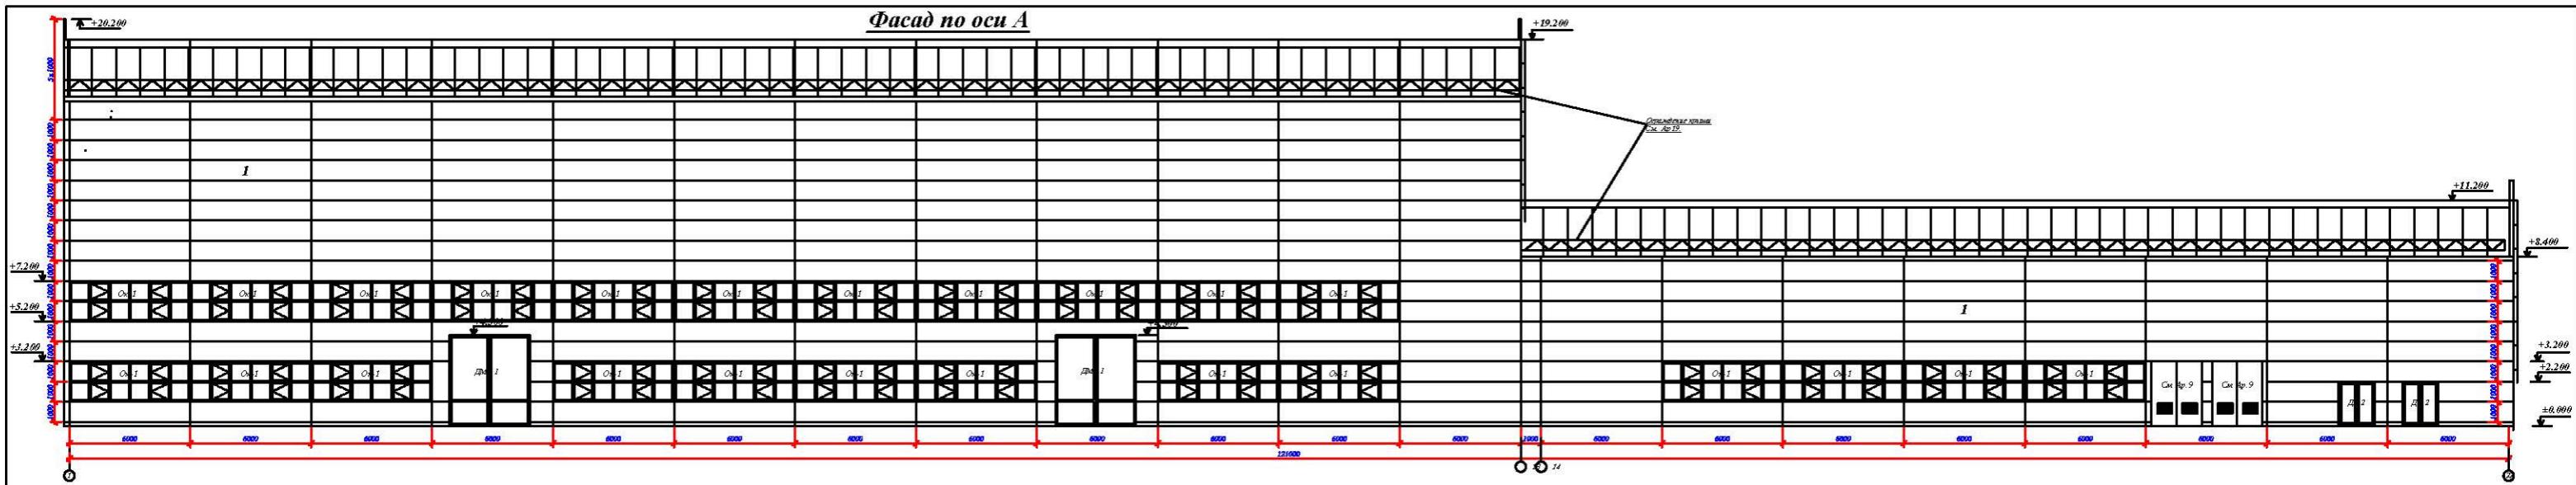

Паспорт цветовой отделки.



	RAL	Конструктивный элемент	Материал отпечатка	Примечание
1	RAL-9005	Стеновая панель "Сендач"	Эмалированная краска в глянцевых исполнениях	Внутреннюю стеновую панель "Сендач" можно красить по RAL-7047 цвета серебро-серый.
2		Цркль	Керамогранит	Темно-синий
3	RAL-7040	Вариста, двери	Эмалированная краска	
4	RAL-9005	Она и находящиеся элементы панели	Эмалированная краска	

			Земельн. "УЗСИМНОУ"	AP
			Сертификатъ за право собственства на земли таура ООО "УЗСИМНОУ" къмъ Акиматъ № 48. Фото свидетельство обнару	
Номер	Код ассе II			
Базис	Абсолютная коэф.			
			Громозд спечеленый куртюс	Очертан. ПР
				План 3
				Время 22
			<i>Фасад по оси A</i>	
				ЧТТ "Акиматъ АБДЕН"

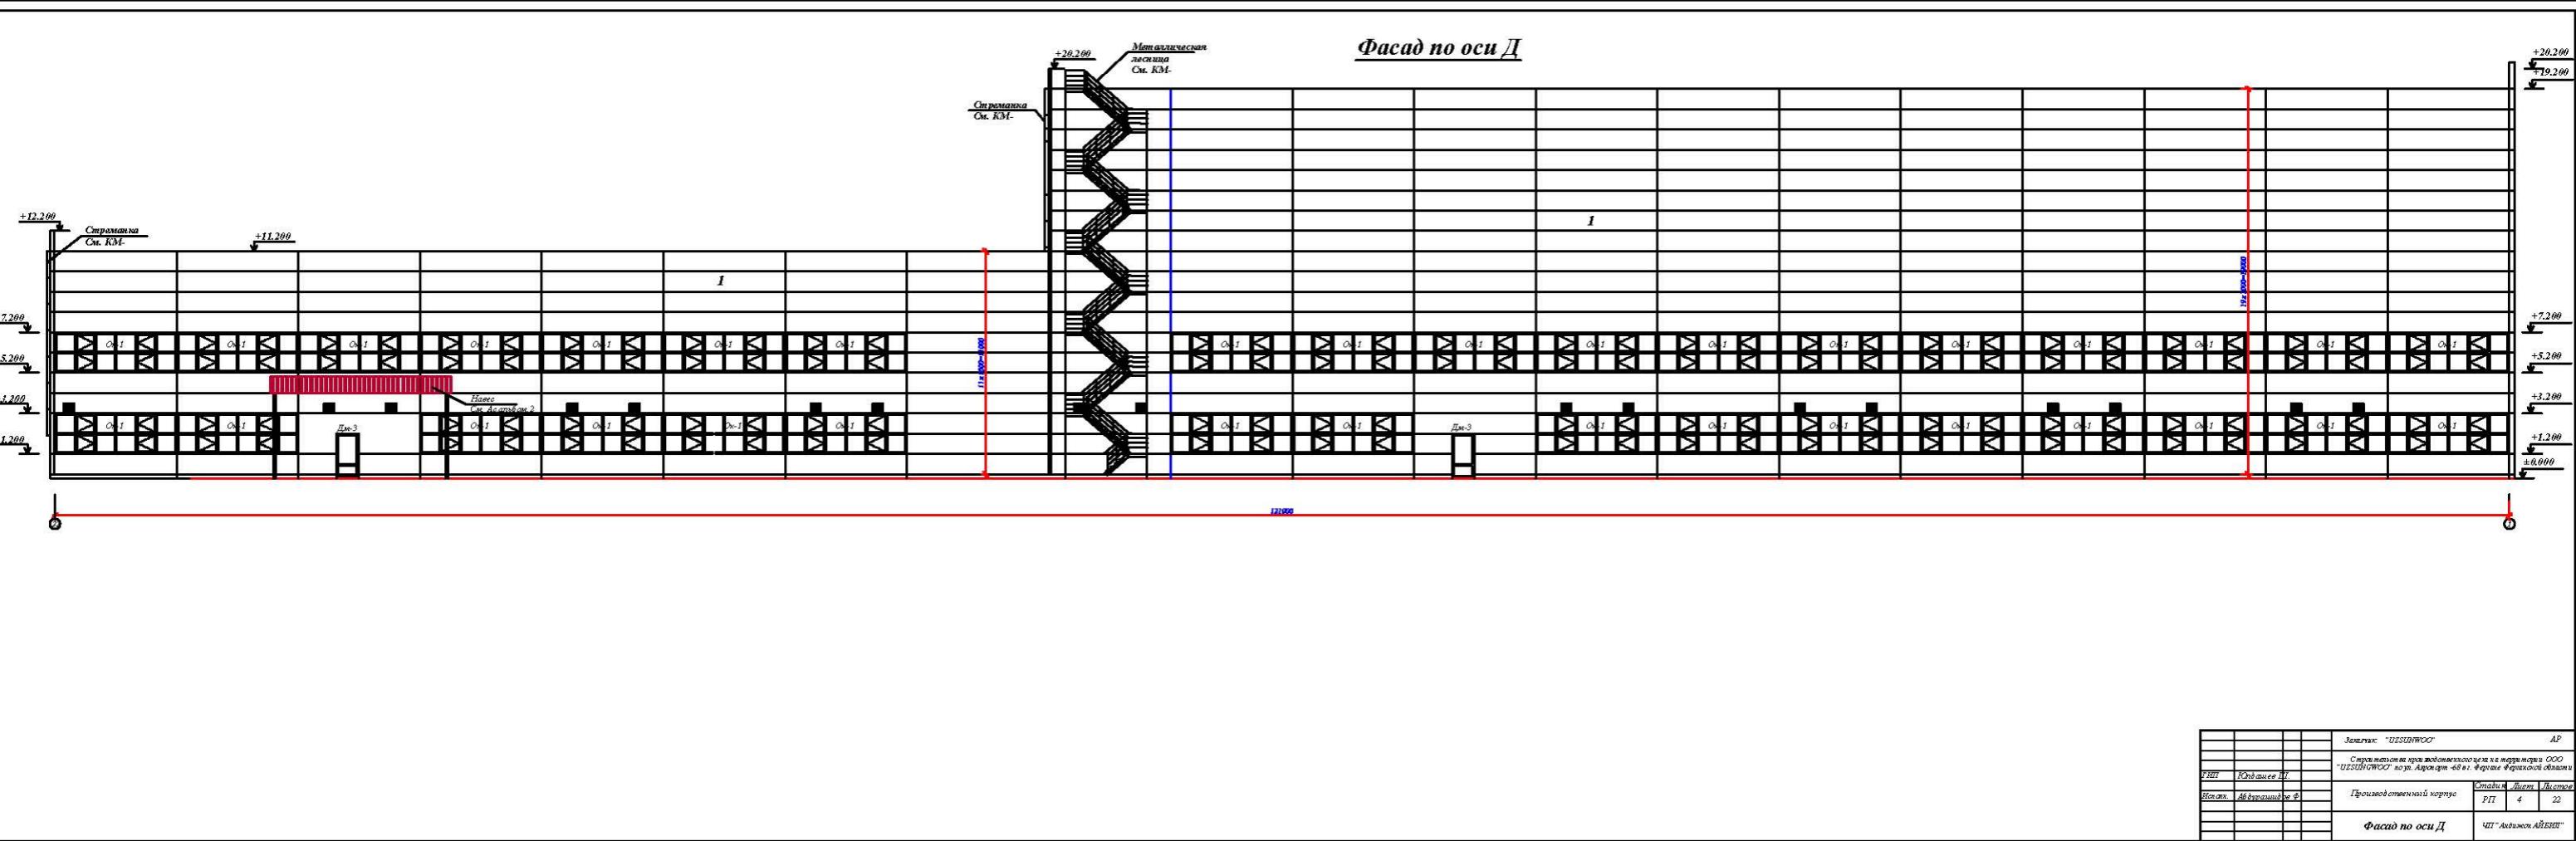


Фасад по оси 22


Фасад по оси 1

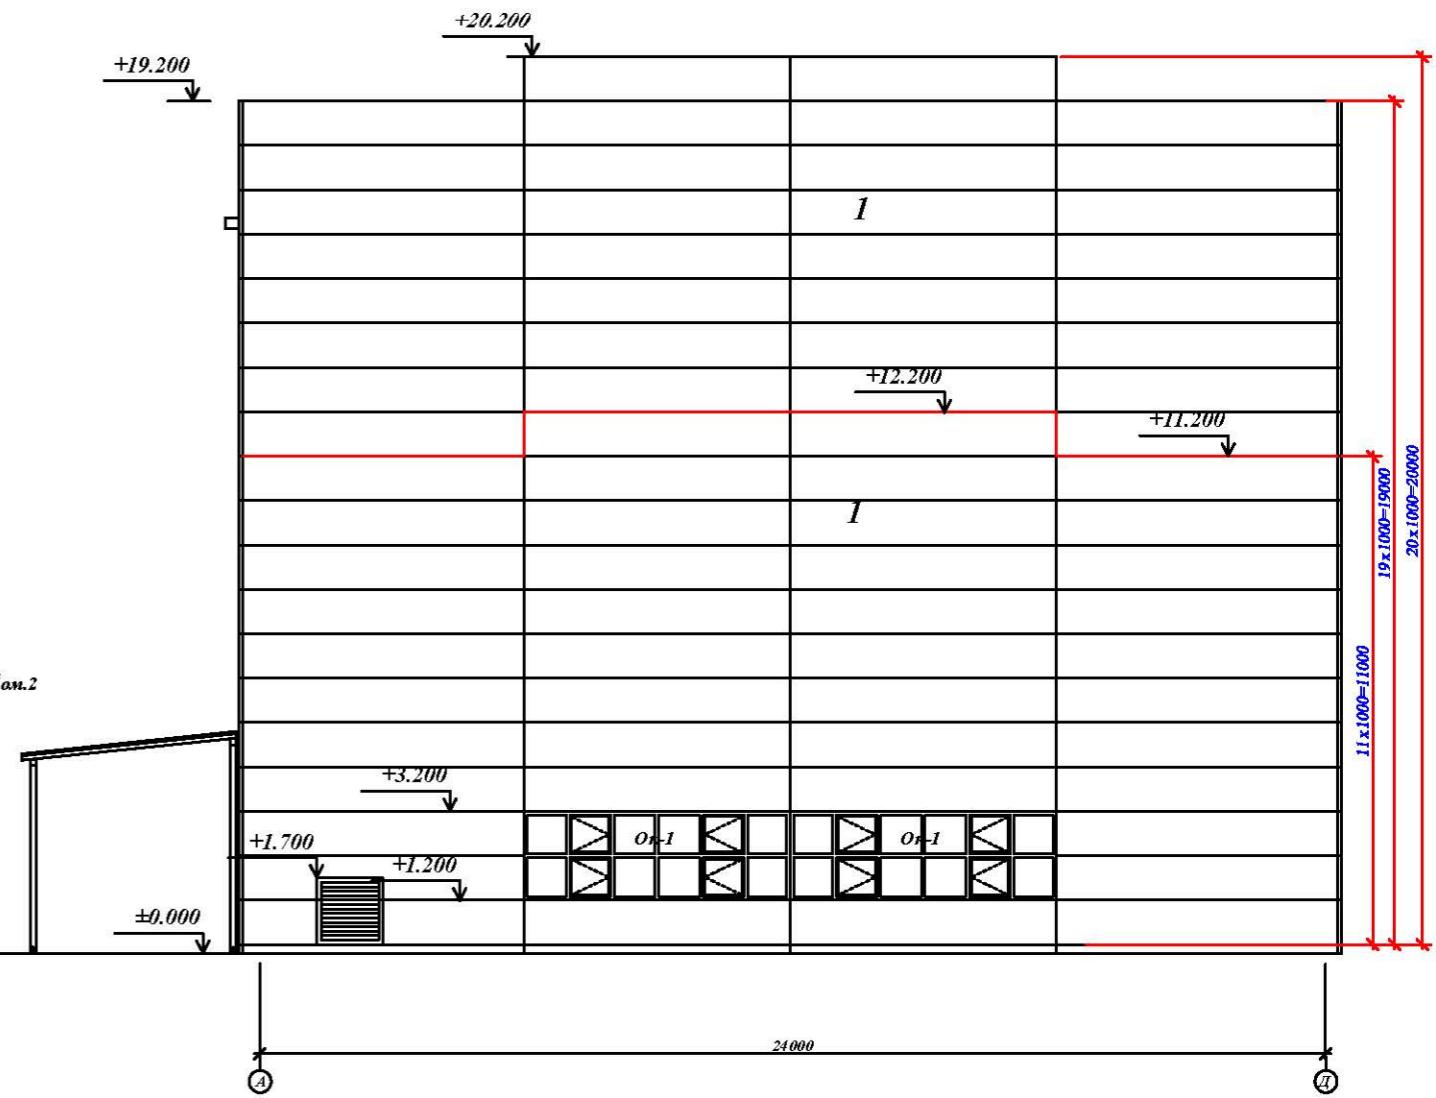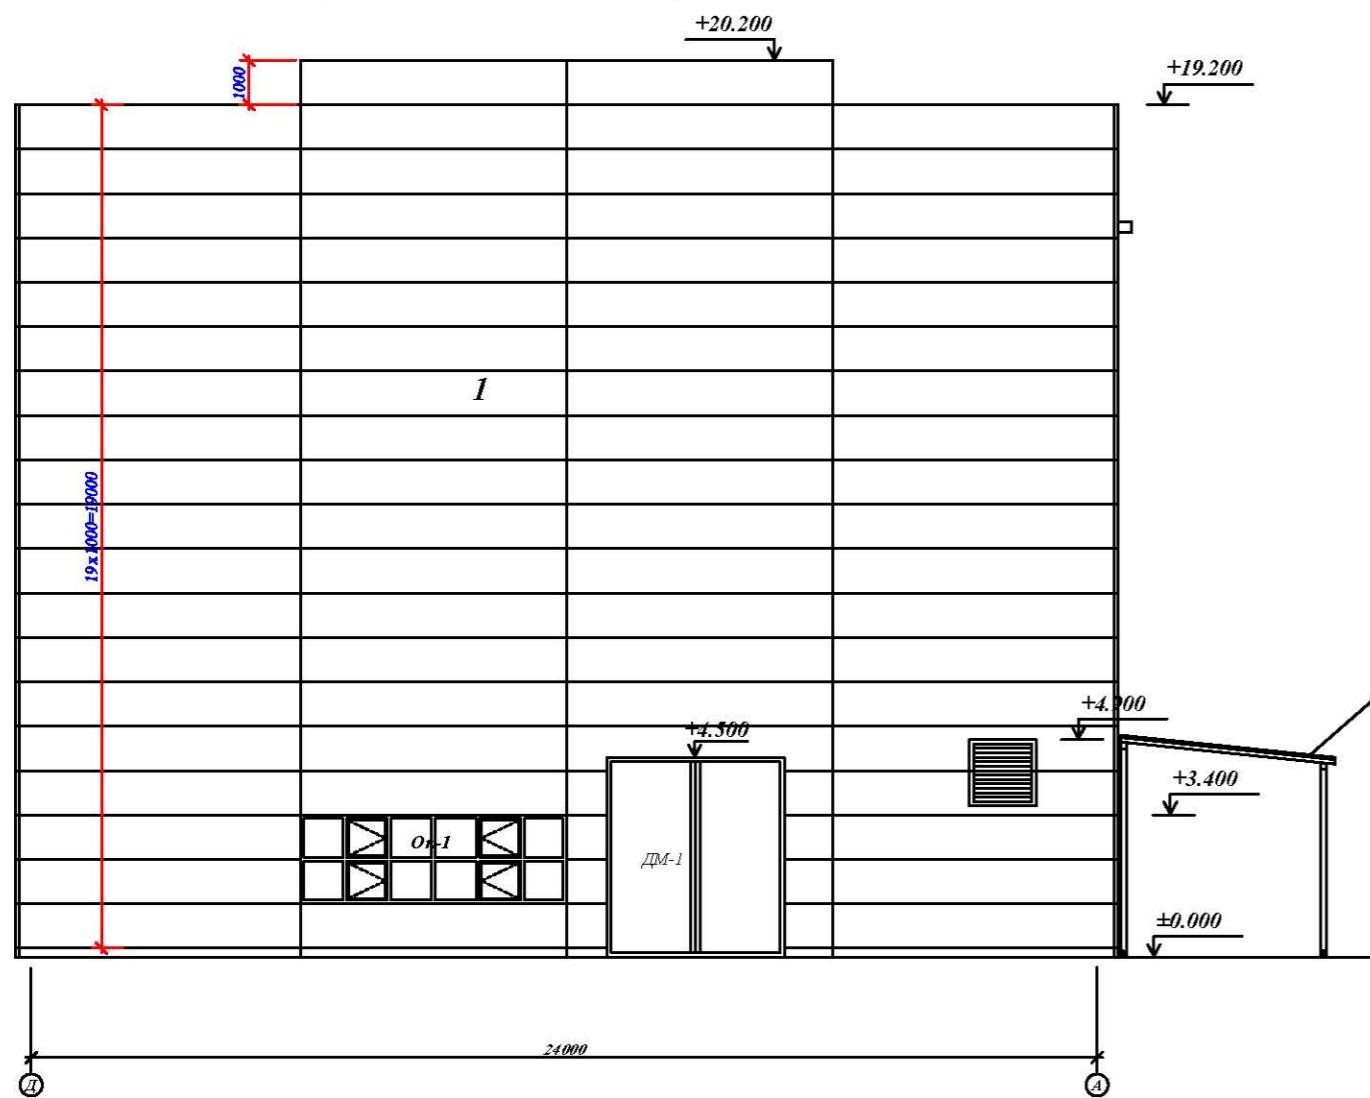

			Заказчик: "UZSUNGWOO"	AP
ГНП	Юлдашев И.Н.		Строительства производственного цеха на территории ООО "UZSUNGWOO" по ул. Аэропорт -68 в г. Фергане Ферганской области	
Исполн.	Абдурашидов Ф.		Производственный корпус	Стадия
				Лист
				Листов
			Фасад по оси 1,22	ЧП "Анонсон АЙБИЛ"


Разрез 1-1

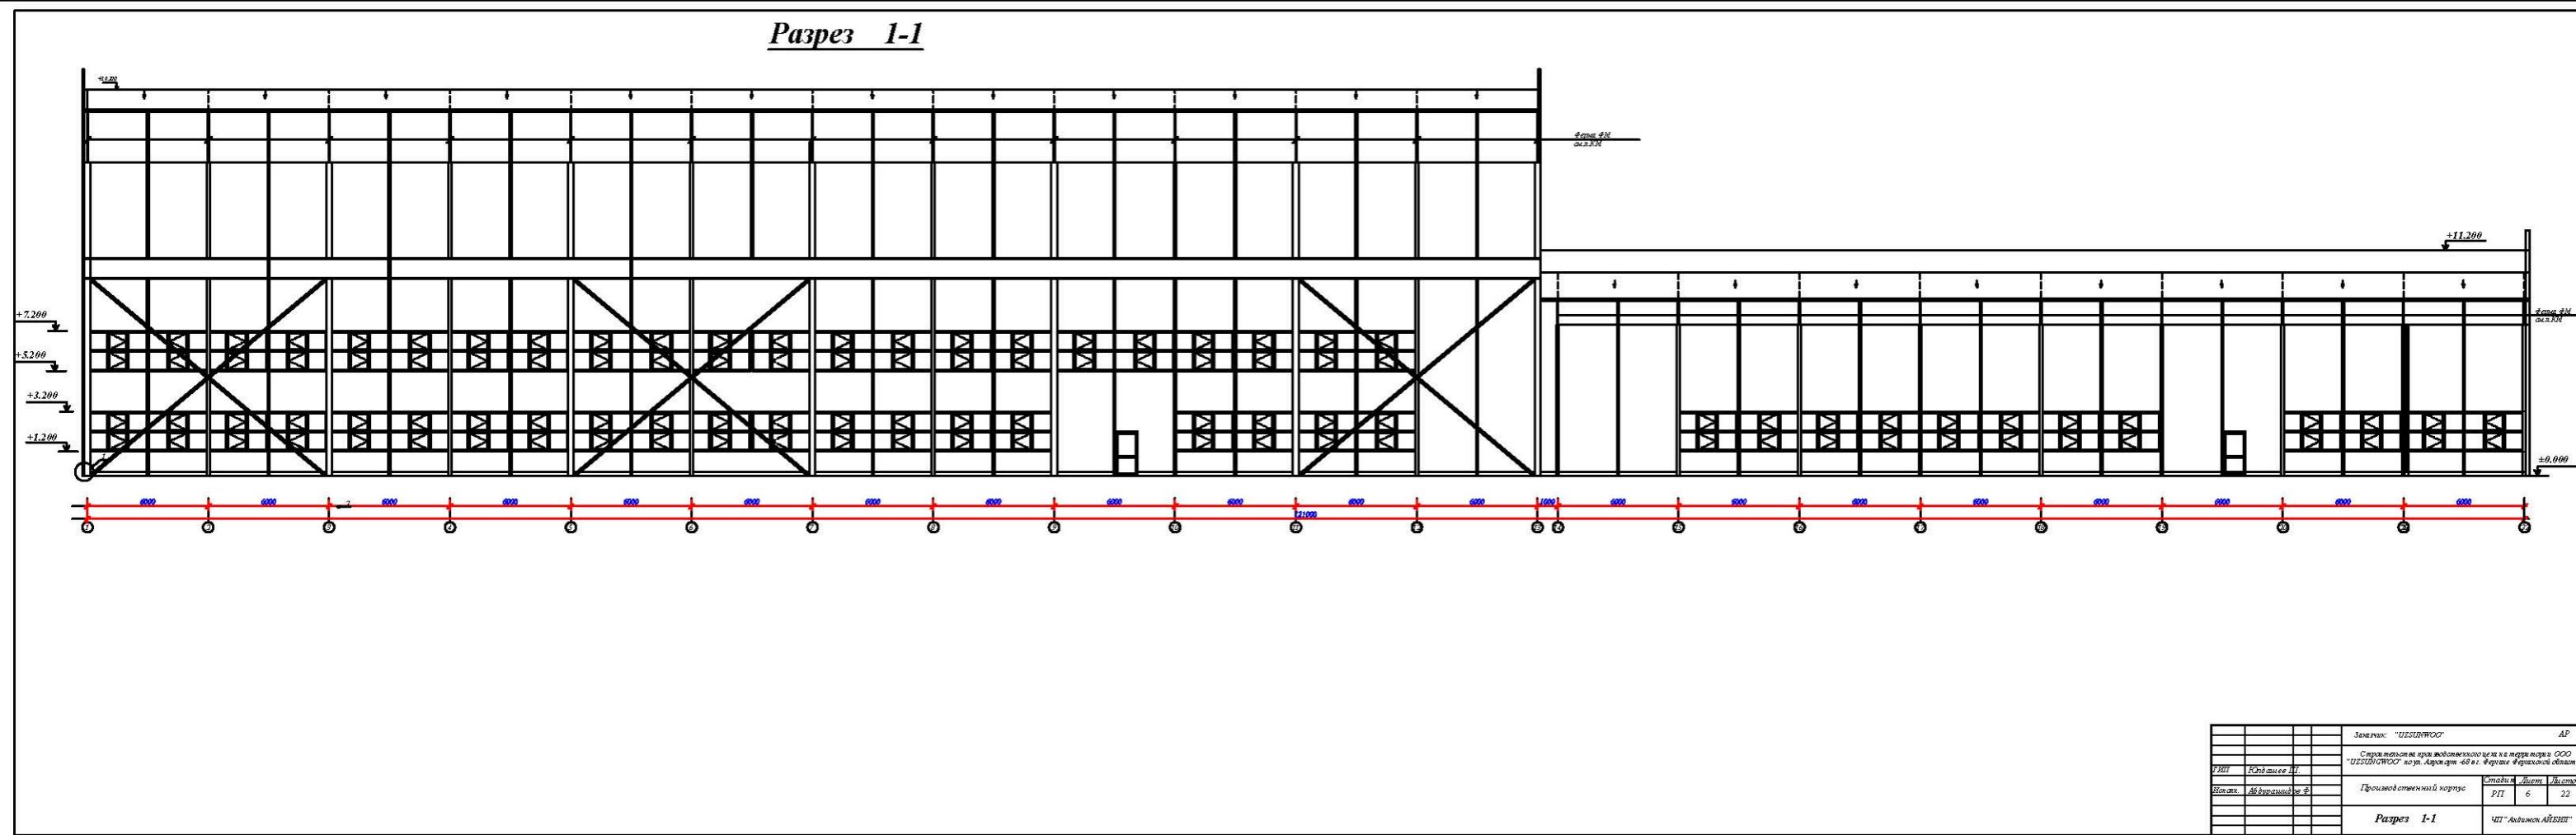

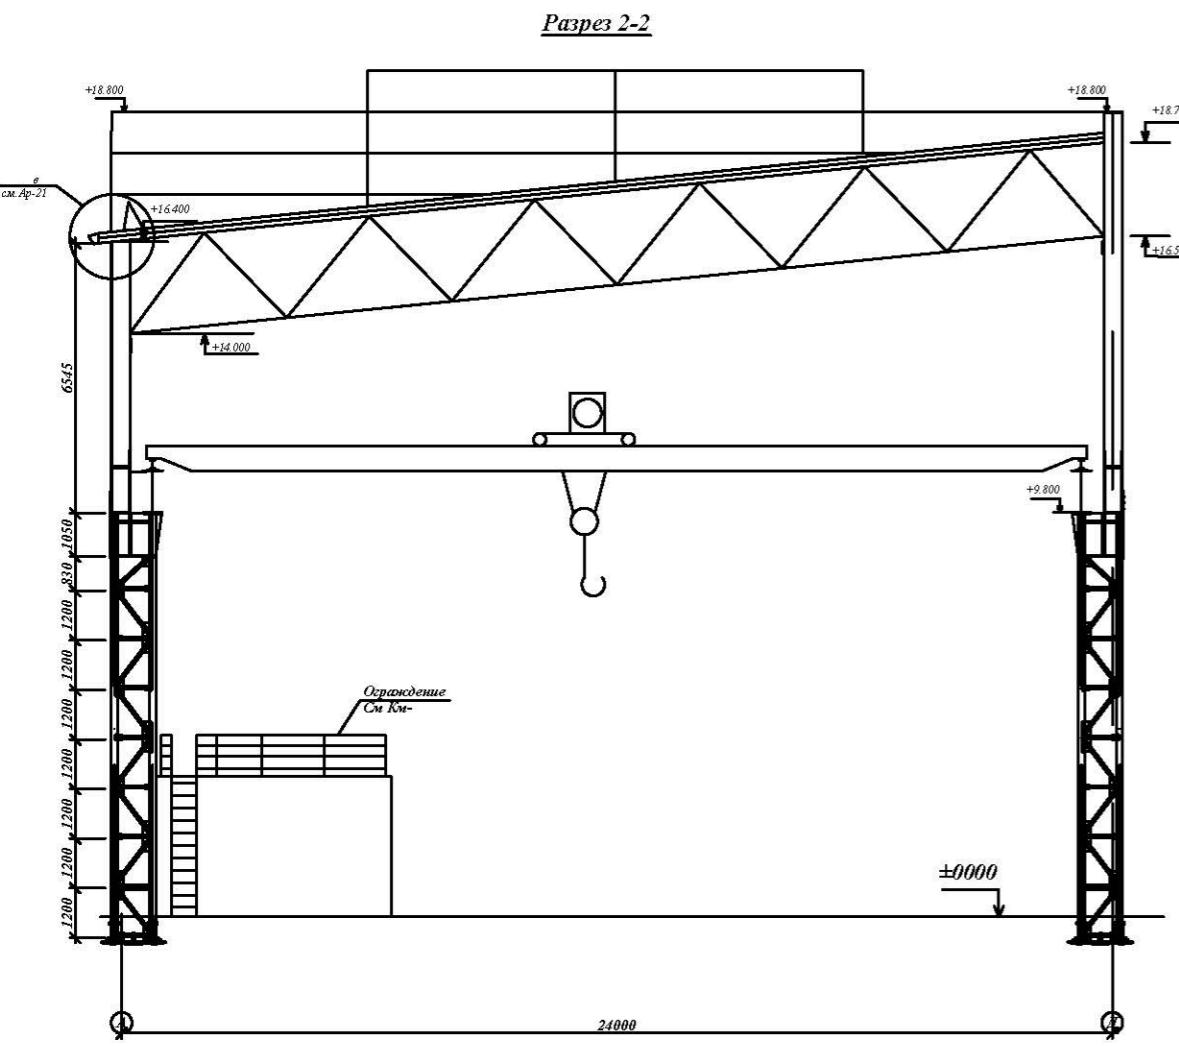


СПЕЦИФИКАЦИЯ ОКНА И ДВЕРЕЙ


N	НАИМЕНОВАНИЕ	ОБОЗНАЧЕНИЕ	КОЛИТ	м2	Σм2	N	НАИМЕНОВАНИЕ	ОБОЗНАЧЕНИЕ	КОЛИТ	м2	Σм2
Двери											
Дм-1	Металлический	4.000 x 4.500 h	3	18.00	54,00	Д-2	Индивид алюмин профил	900x 2100h	2	1,89	3,78
Дм-2	Металлический	1.80 x 2,20 h	2	3,96	7,92	Д-3	Индивид алюмин профил	800x 2100h	1	1,68	1,68
Дм-3	Металлический .	1.10 x 2,20 h	1	2,42	2,42	Д-4	Индивид алюмин профил	700x 2100h	5	1,47	7,35
Дм-4	Металлический .	4.00 x 4.00 h	1	16	16			<u>Схна</u>			
Д-1	Металлический	1000x 2100h	2	2,1	4,2	OK-1	Индивид алюмин. профил	5,97 x 1,97h	63	11,76	740,9

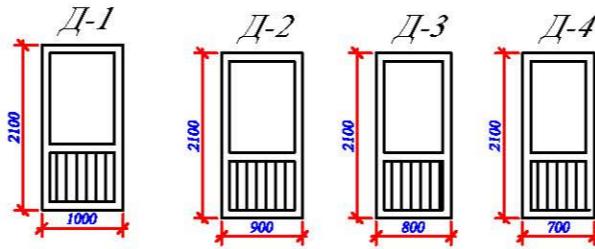

Разрез 3.3

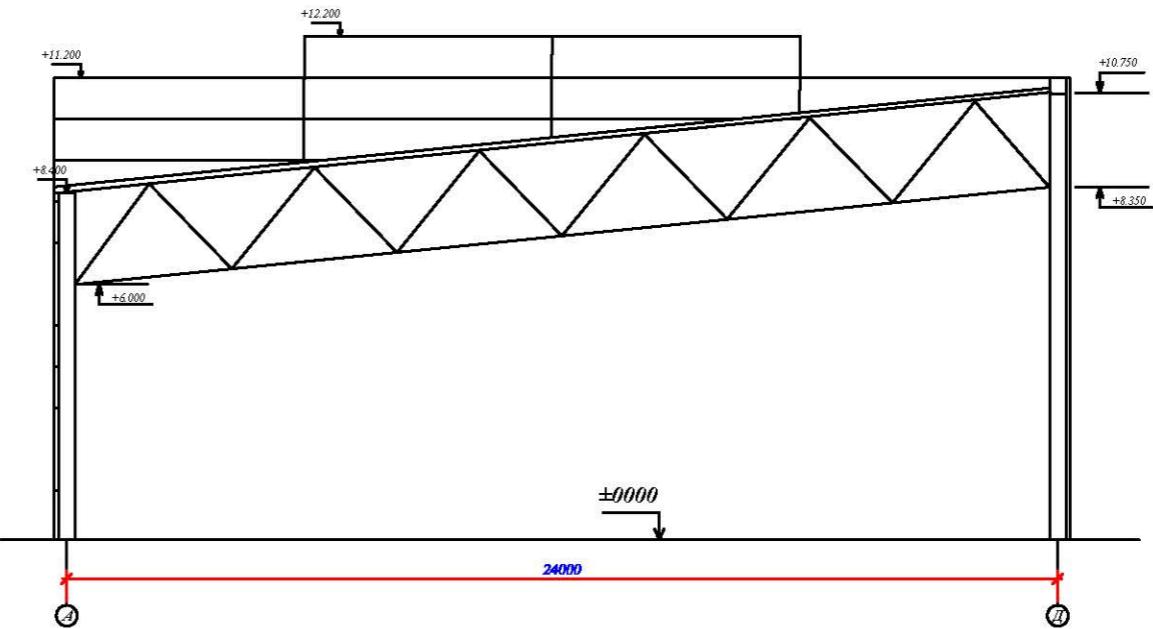


ДМ-2

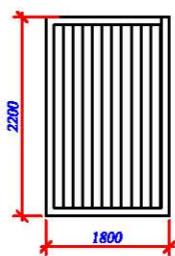


Дм-3

OK-1

5970

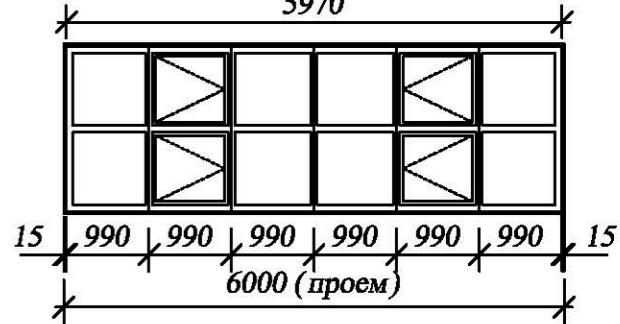

7M-1

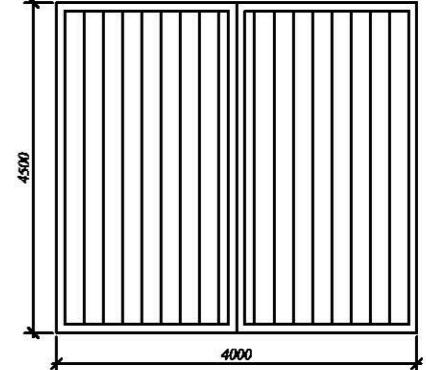

Заказчик: "UZSUNWOO" АР




Строительства производственного цеха на территории ООО "ZSUNGWOO" по ул. Аэропорт -68 в г. Фергане Ферганской области

Стадия Лист Листов


PII 7 22

Разрез 2-2, 3-3. ЧП "Андиксон АЙБИЛ"

Схема расположения элементов трансформаторной

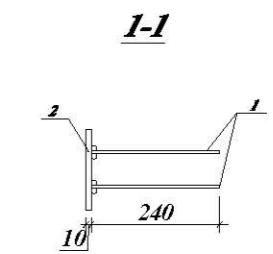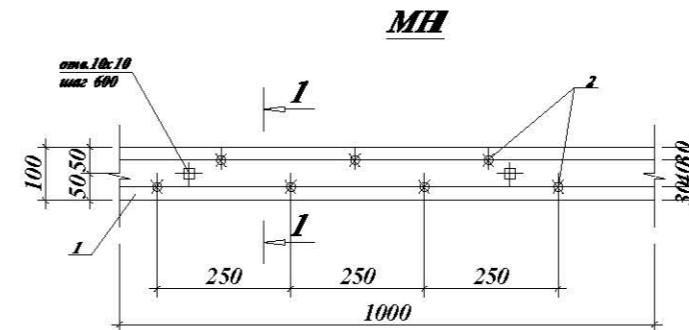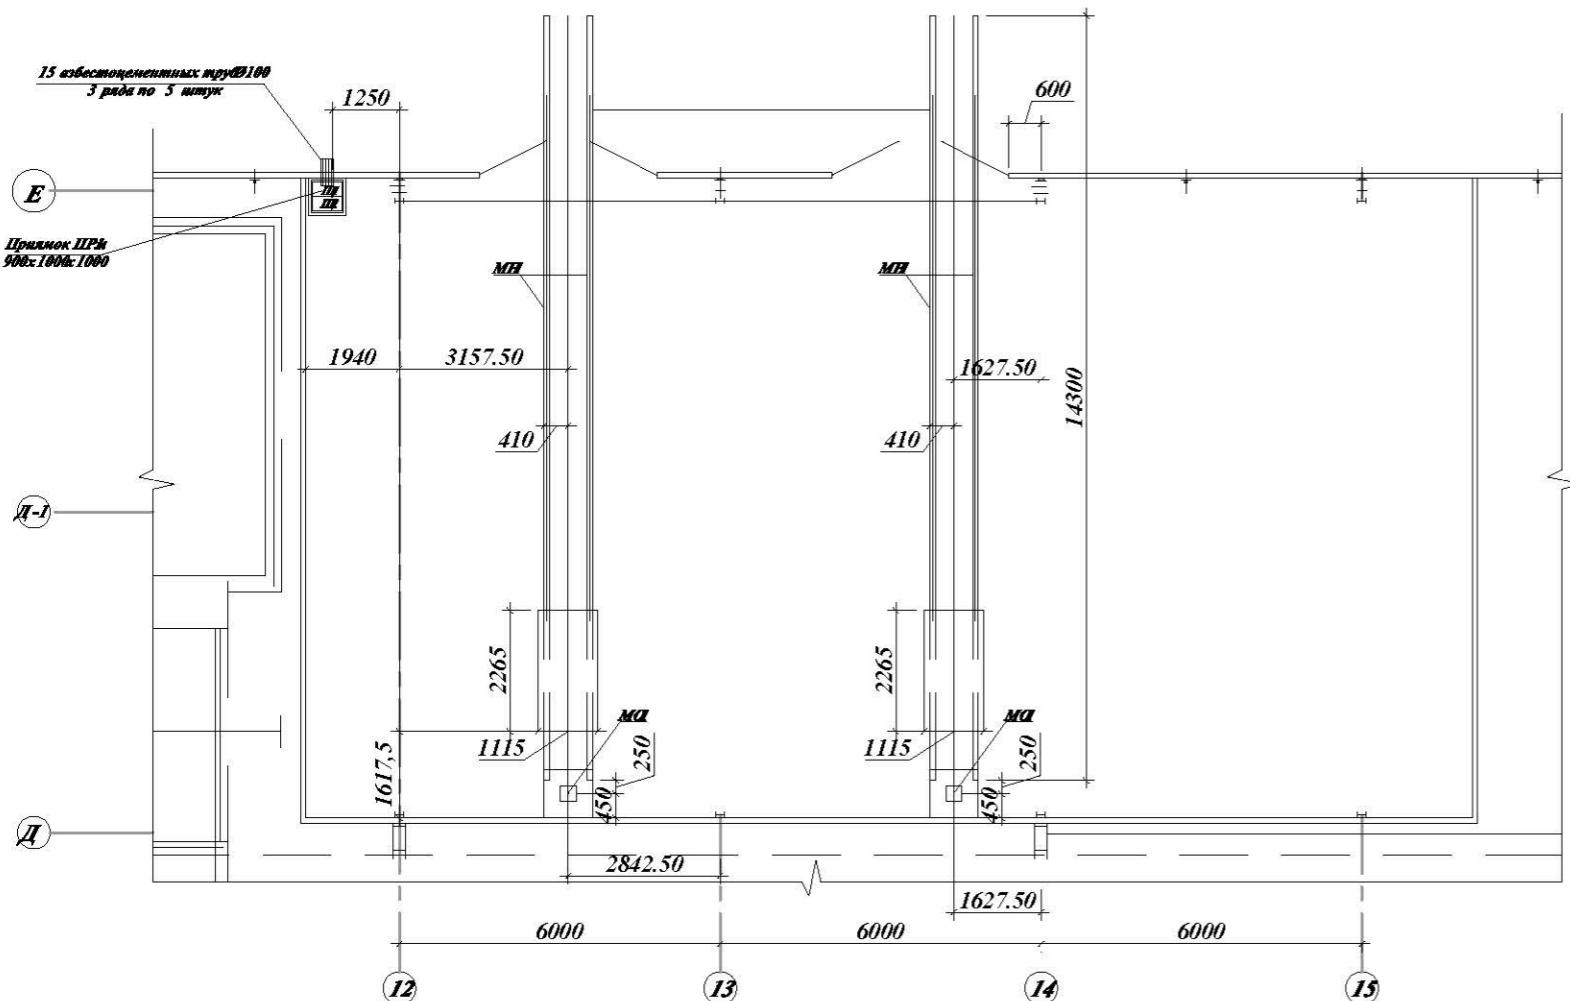

2-2

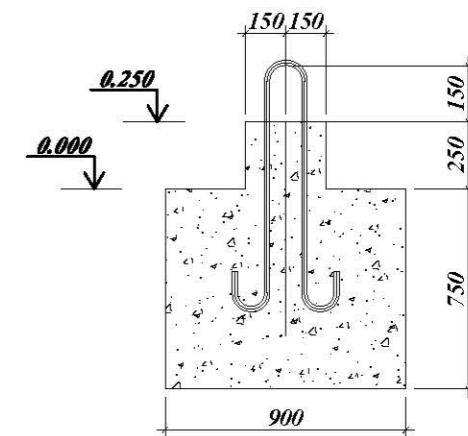

Спецификация элементов

Марка, поз.	Обозначения	Наименование	Кол. шт.	Масса ед.кг.	Примечание
		Монолитный опорный столбик М01	2		
MH2	Данный лист	Крюк для втаскивания трансформатора $\phi 25 L=2195\text{мм}$	1	8.45	
		Материалы	57.2		
		Бетон класса В20 W6	0.62		m^3


Спецификация элементов на закладные изделия

Марка, поз.	Обозначения	Наименование	Кол. шт.	Масса ед.кг.	Примечание
<u>Закладное изделие МН1</u>					
1	ГОСТ 5781-82*	детали			
1	ГОСТ 5781-82*	$\phi 8A4.00 L=240$	8	0.10	
2	ГОСТ 19903-74*	-10x100 L=1000	1	7.85	8.65
<u>Закладное изделие МН2</u>					
	ГОСТ 2590-88;	$\phi 25 L=240$	2	8.45	16.9

- При изготовлении металлических изделий электроды для сварных соединений - типа Э42А по ГОСТ 9467-75. Минимальную высоту сварных швов принять по наименьшей толщине свариваемых элементов.
- После монтажа все металлические изделия очистить от ржавчины, окалины и окрасить эмалью ПФ115 по ГОСТ 927-82 светлосерого цвета за 2 раза по грунтовке ГФ 021 по ГОСТ 25129-82 в 1 слой.


Спецификация элементов

Марка	Обозначения	Наименование	Кол.	Масса ед.кг.	Примечание
ПРМ1	лист Кж-43	Прямок ПРМ-1	1		
Щ1	лист Кж-43	Щит 1	2	25.63	
		Асбестоцементные трубы $L=2200\text{мм}$	15		
MH1	Данный лист	Закладное изделие МН1	57.2 д.м.	494.8	Общий вес
M01	Данный лист	Монолитный опорный столбик М01	2		


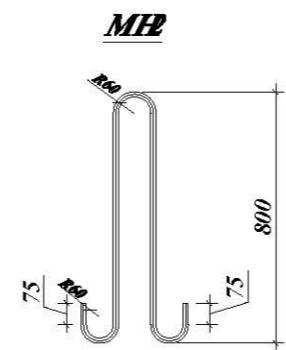


Заказчик: "UZSUNWOO"			AP
Строительства производственного цеха на территории ООО "UZSUNGWOO" по ул. Аэропорт -68 в г. Фергане Ферганской области			
ГИП Юлдашев П.И.			
Исполн. Абдурашидов Ф.			
Производственный корпус	Стадия	Лист	Листов
RП	8	22	
Схема расположения элементов трансформаторной	ЧП "Андиксон АЙБИЛ"		


Спецификация изделий и материалов по жалюзииной решетке

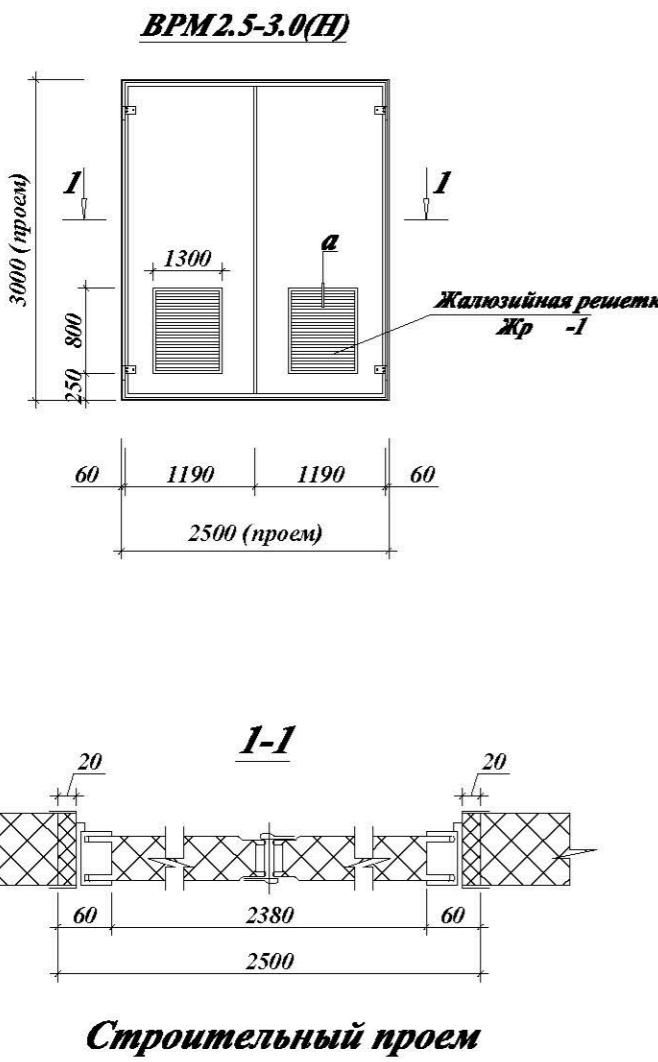


Поз.	Обозначения	Наименование	Кол.	Масса ед. кг	Примеч.
Жр-1		Жалюзиная решетка	2	23.19	шт.
	ГОСТ 8509-93	Рама гн.L45x3	3.1	2.08	пм.
	ГОСТ 19903-74*	"Перо" - 3x120 L=650	8	1.84	шт.
	ГОСТ 581-82	Кляммеры из проволоки Ø6A240	2.9	0.222	пм.
	ГОСТ 19903-74*	Кляммеры - 1x10 L=50 ш.300	10	0.004	шт.
	ГОСТ 5336-80*	Сетка стальная Р-15-1.6-0	0.52	2.57	м ²
Жр-2		Жалюзиная решетка	8	72.6	шт.
	ГОСТ 8509-93	Рама гн.L45x3	5.9	2.08	пм.
	ГОСТ 19903-74*	"Перо" - 3x120 L=1910	10	5.4	шт.
	ГОСТ 581-82	Кляммеры из проволоки Ø6A240	5.9	0.222	пм.
	ГОСТ 19903-74*	Кляммеры - 1x10 L=50 ш.300	20	0.004	шт.
	ГОСТ 5336-80*	Сетка стальная Р-15-1.6-0	1.92	2.57	м ²

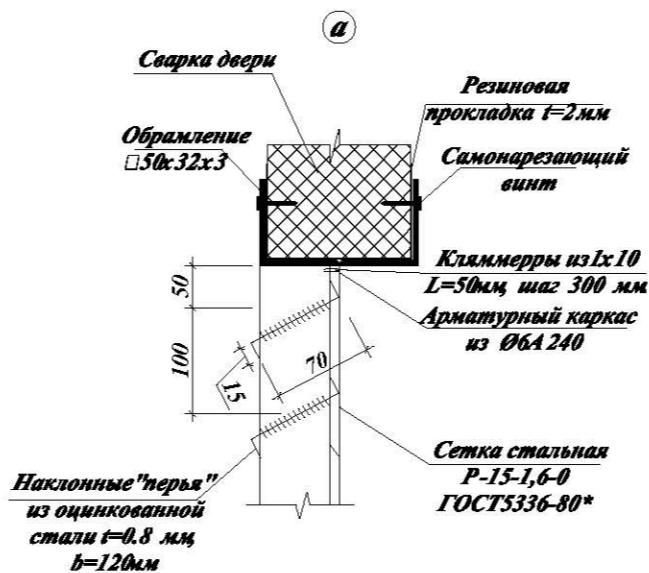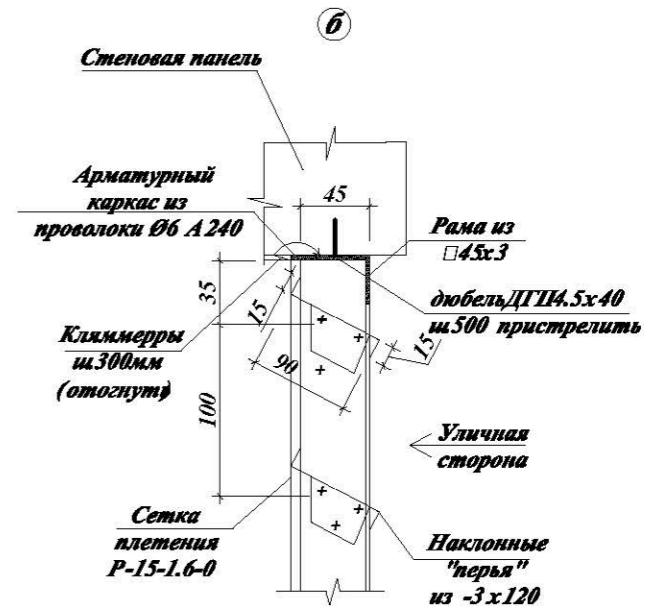


Жалюзиная решетка Жр-2

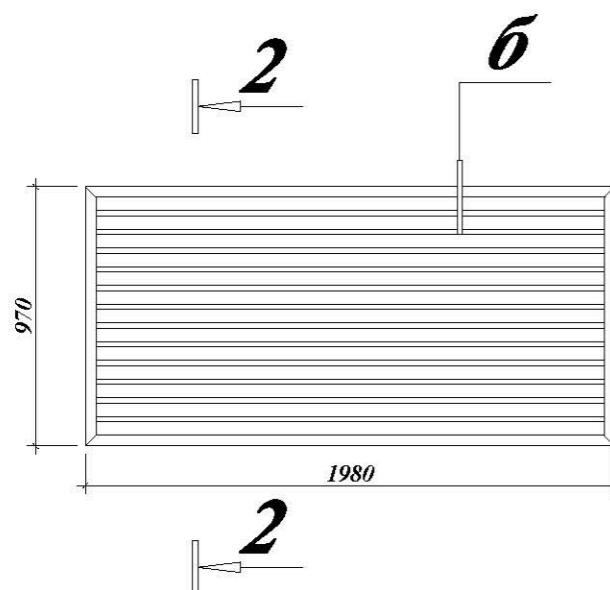

Заказчик: "UZSUNWOO"	AP
Строительства производственного цеха на территории ООО "UZSUNGWOO" по ул. Аэропорт -68 в г. Фергане Ферганской области	
ГИП Юлдашев П.	
Исполн. Абдурашидов Ф	
Производственный корпус	Стадия Лист Листов
	РП 9 22
Схема расположения элементов трансформаторной	ЧП "Андикон АЙБИЛ"

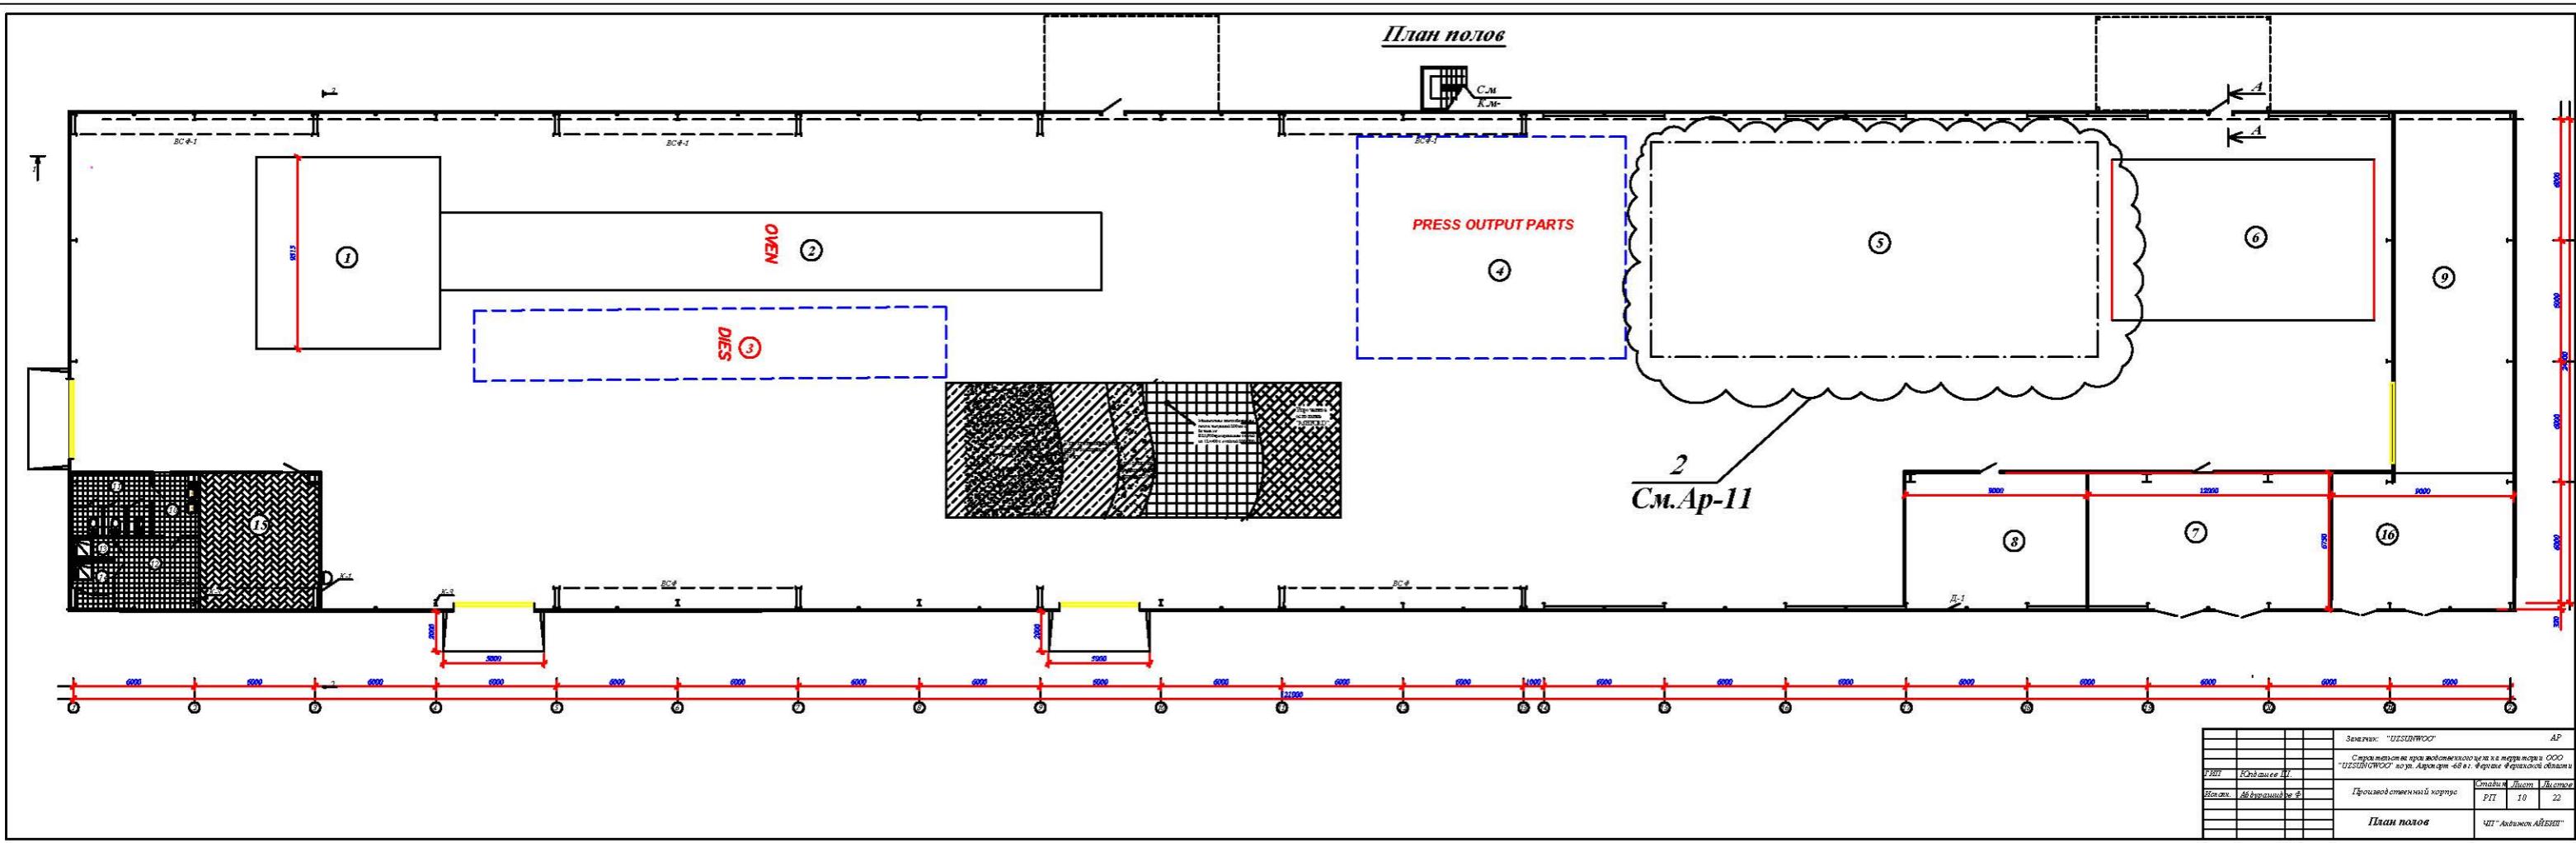

Фрагмент 1

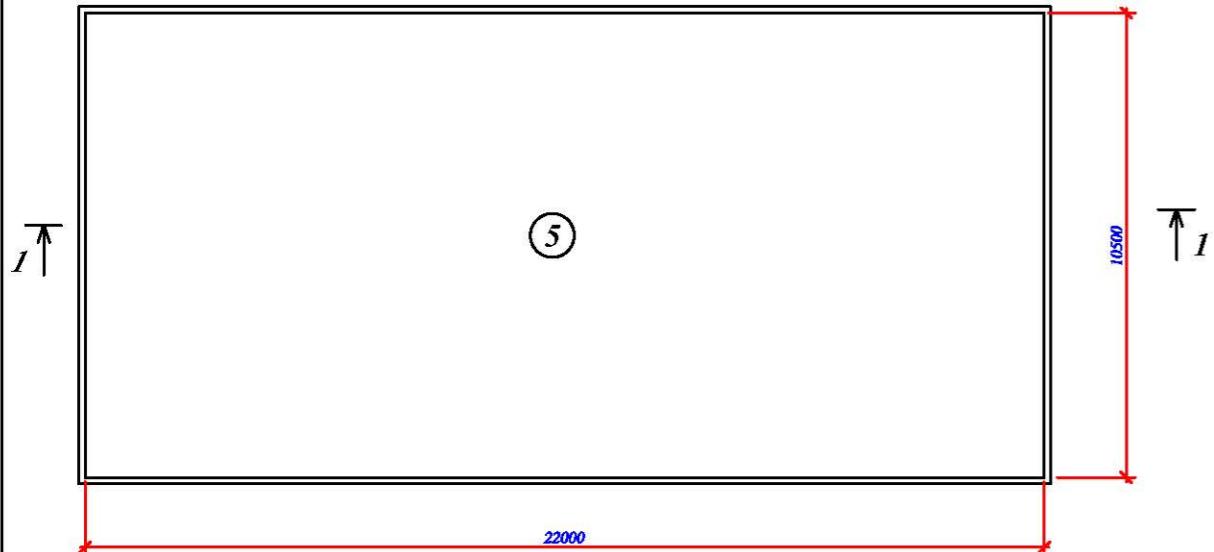


D:\Чертежи\Interprojektsangwoo\Ферузбек тайёр\9.jpg


Экспликация полов

Тип пола	Схема пола	Данные элемента пола (наименование, толщина, основание и другие)	Площадь м ²
I..9, 16		1.Упороченное основание "ASHFORD" 2.Монолитная железобетонная плита толщиной 200мм из бетона кл. В25, армированная сеткой из 12 А400 с ячейкой 200x200 3.Подготовка из асфальтобетона толщиной 30мм. 4.Уплотненный щебнем грунт толщиной 120мм. 5.Уплотненный грунт основания.	2822,7
15		1.Ламированные ГОСТ 4398-86 с упругой прокладкой ——12мм 2.Прослойка и заполнение швов из цементно-песчаного раствора марки 150 15 мм 2.Монолитная железобетонная плита толщиной 200мм из бетона кл. В25, армированная сеткой из 12 А400 с ячейкой 200x200 3.Подготовка из асфальтобетона толщиной 30мм. 4.Уплотненный щебнем грунт толщиной 120мм. 5.Уплотненный грунт основания.	41,73
10..14		1.керамическая плитка - 10 мм 2.прослойка и заполнение швов из цем.-песч. р-ра М150 - 15 мм 3.Монолитная железобетонная плита толщиной 200мм из бетона кл. В25, армированная сеткой из 12 А400 с ячейкой 200x200 4.Подготовка из асфальтобетона толщиной 30мм. 5.Уплотненный щебнем грунт толщиной 120мм. 6.Уплотненный грунт основания.	39,53

Разрез 1-1


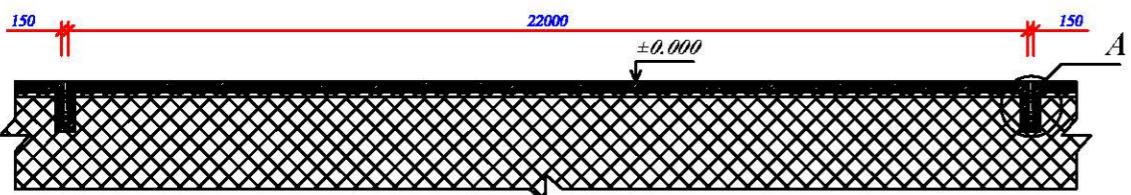


Разрез 2-2

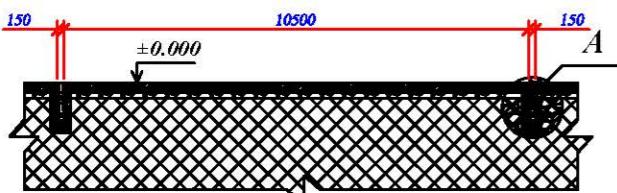

			Заказчик: "UZSUNGWOO"	AP
ГНП	Юлдашев И.И.		Строительство производственного цеха на территории ООО "UZSUNGWOO" по ул. Аэропорт -68 в г. Фергане Ферганской области	
Испол.	Абдурашидов Ф.		Производственный корпус	Стадия Лист Листов
			PП	II 22
				Фрагмент 2
				ЧП "Андикон АЙБИЛ"

Схема расположения стеновых панелей по оси А

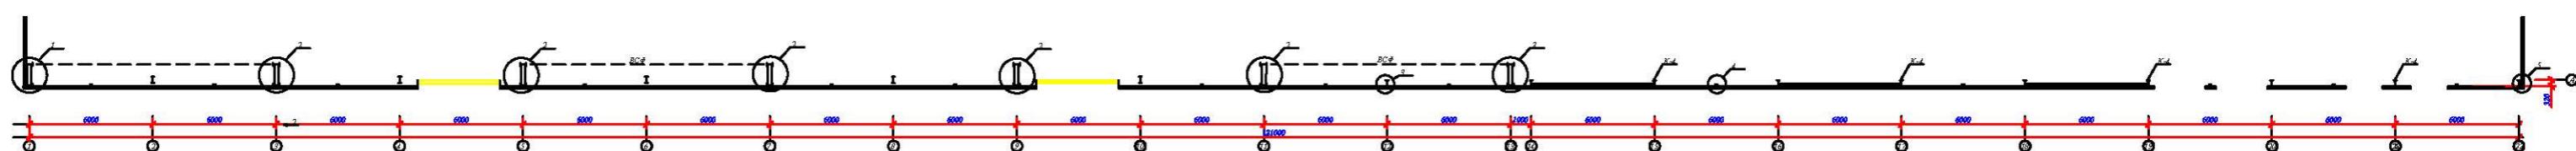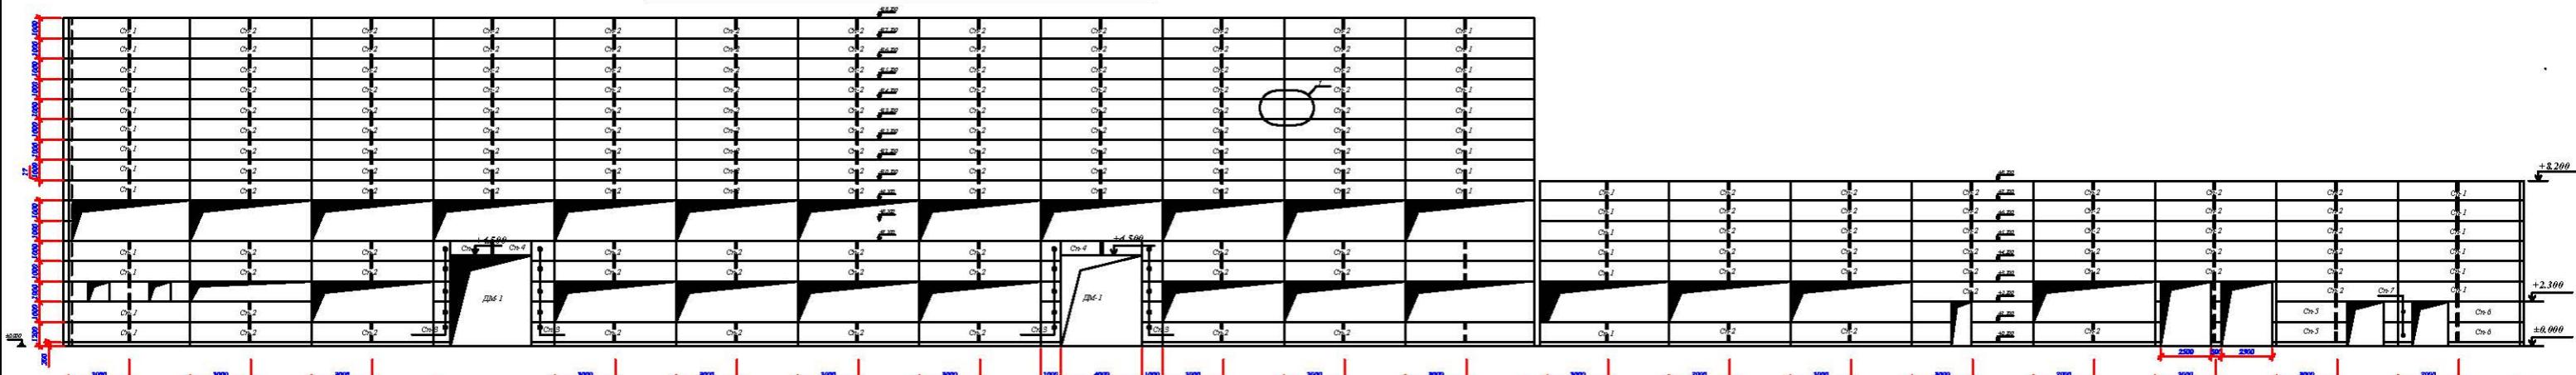

Заказчик: "UZSUNGWO"	АР
Сертификат соответствия на производство зданий	
"UZSUNGWO" №уэл. Альянс 48 в. Фирма Франко-Бельгийской	
Код заказа: 488300000000000000	
Производственный корпус	Строительная площадка
	ПГ 12 22
Схема расположения	План
стеновых панелей по оси А	ЧПТ "Альянс Альянс"

Схема расположения стеновых панел по оси Д

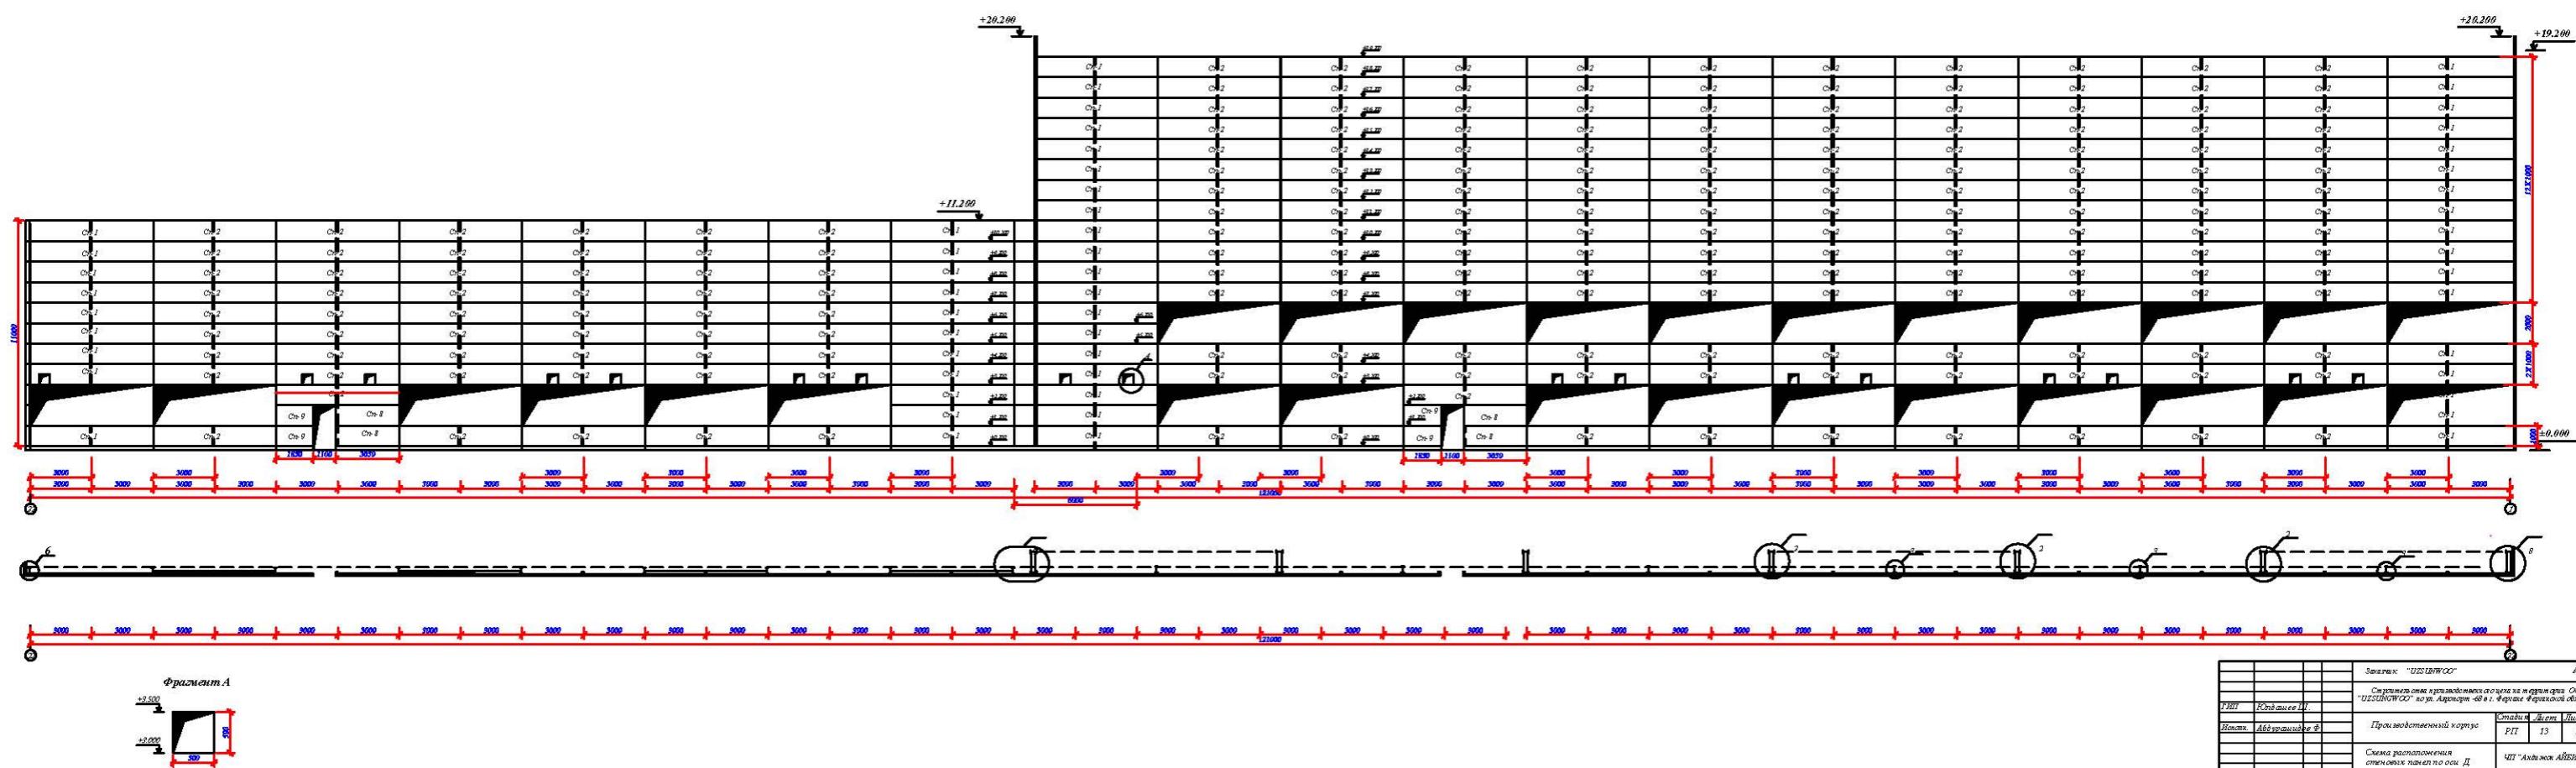


Схема расположения стеновых панелей по оси 1







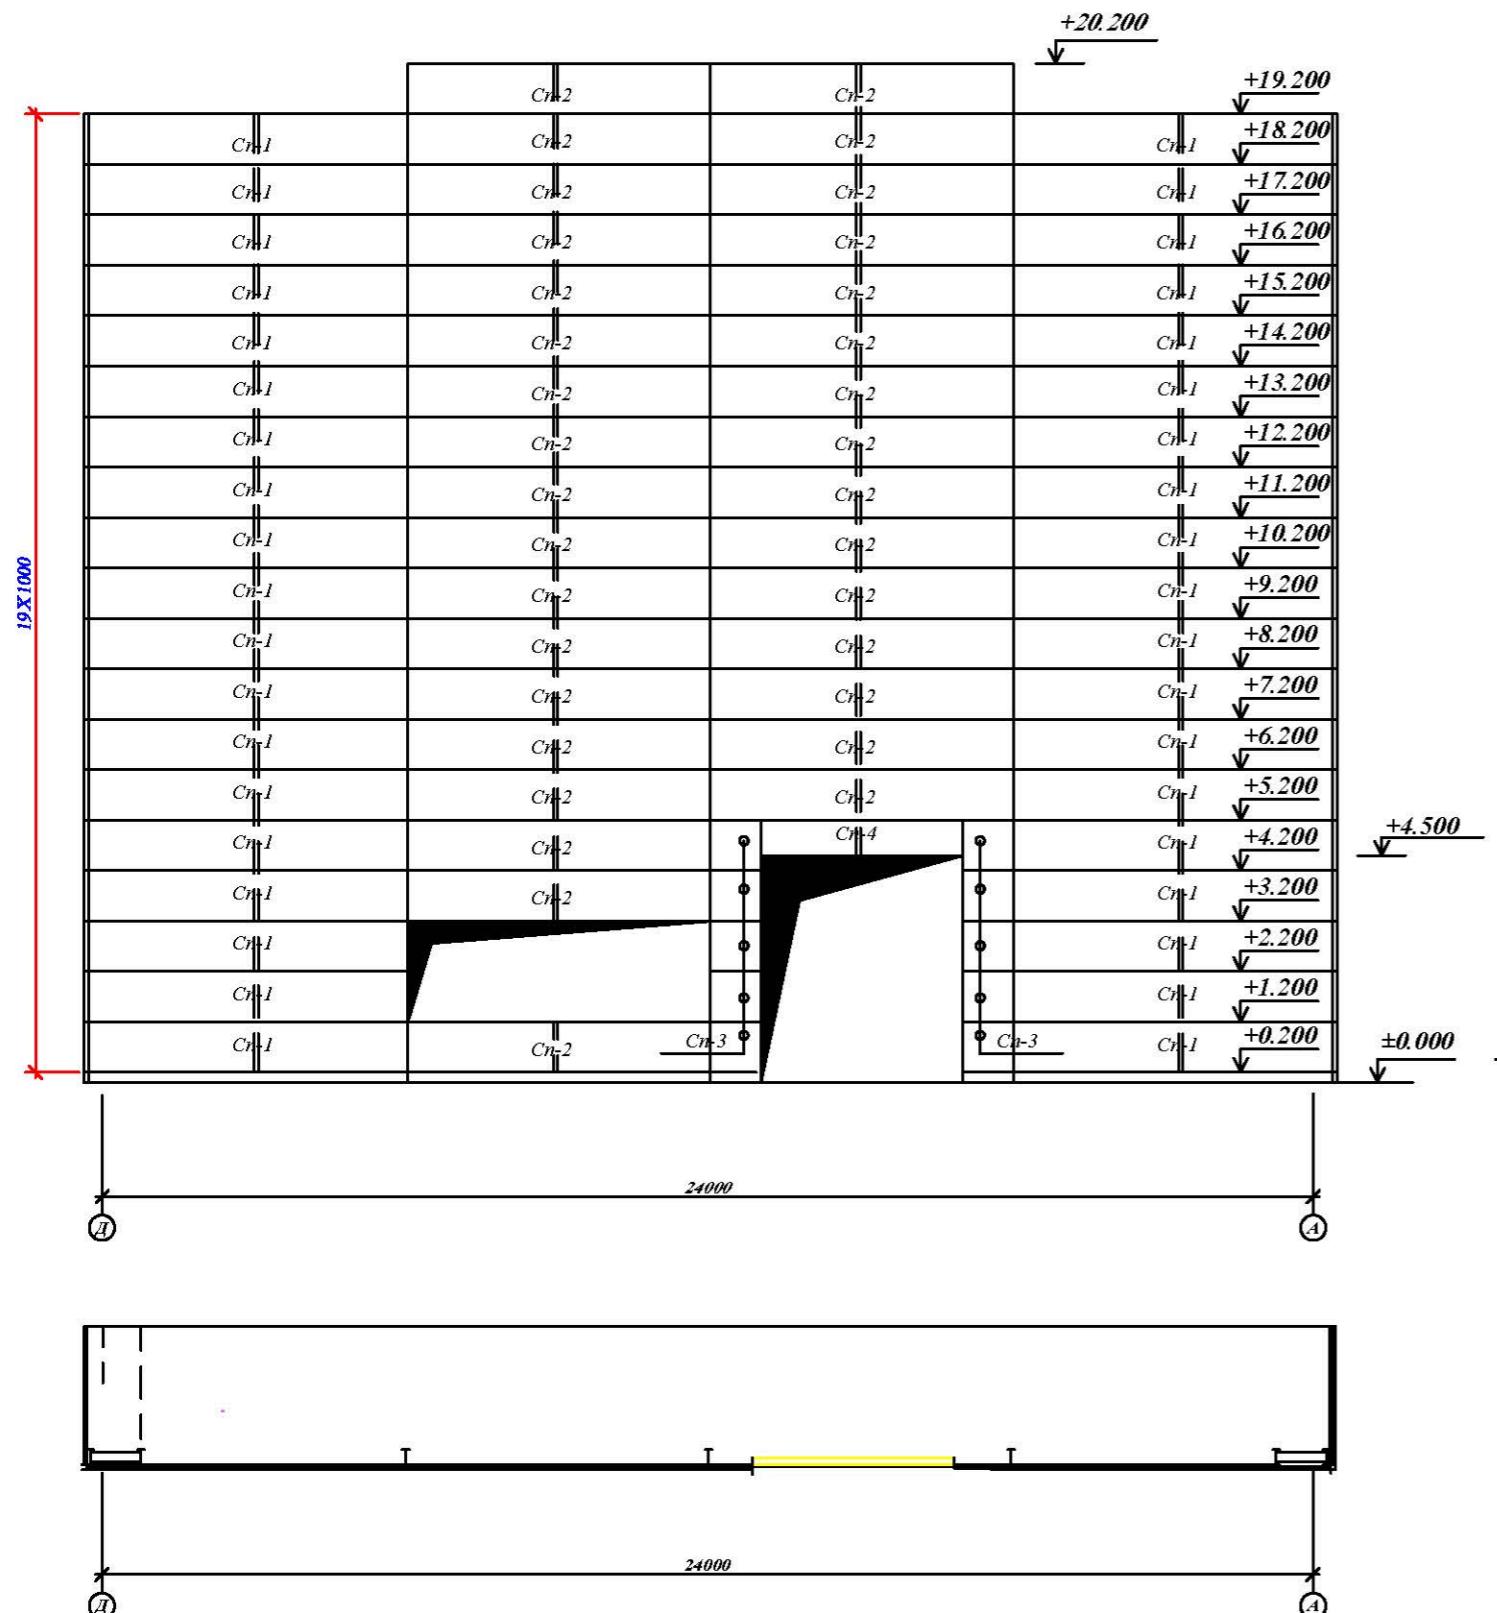


Схема расположения стеновых панелей по оси 22

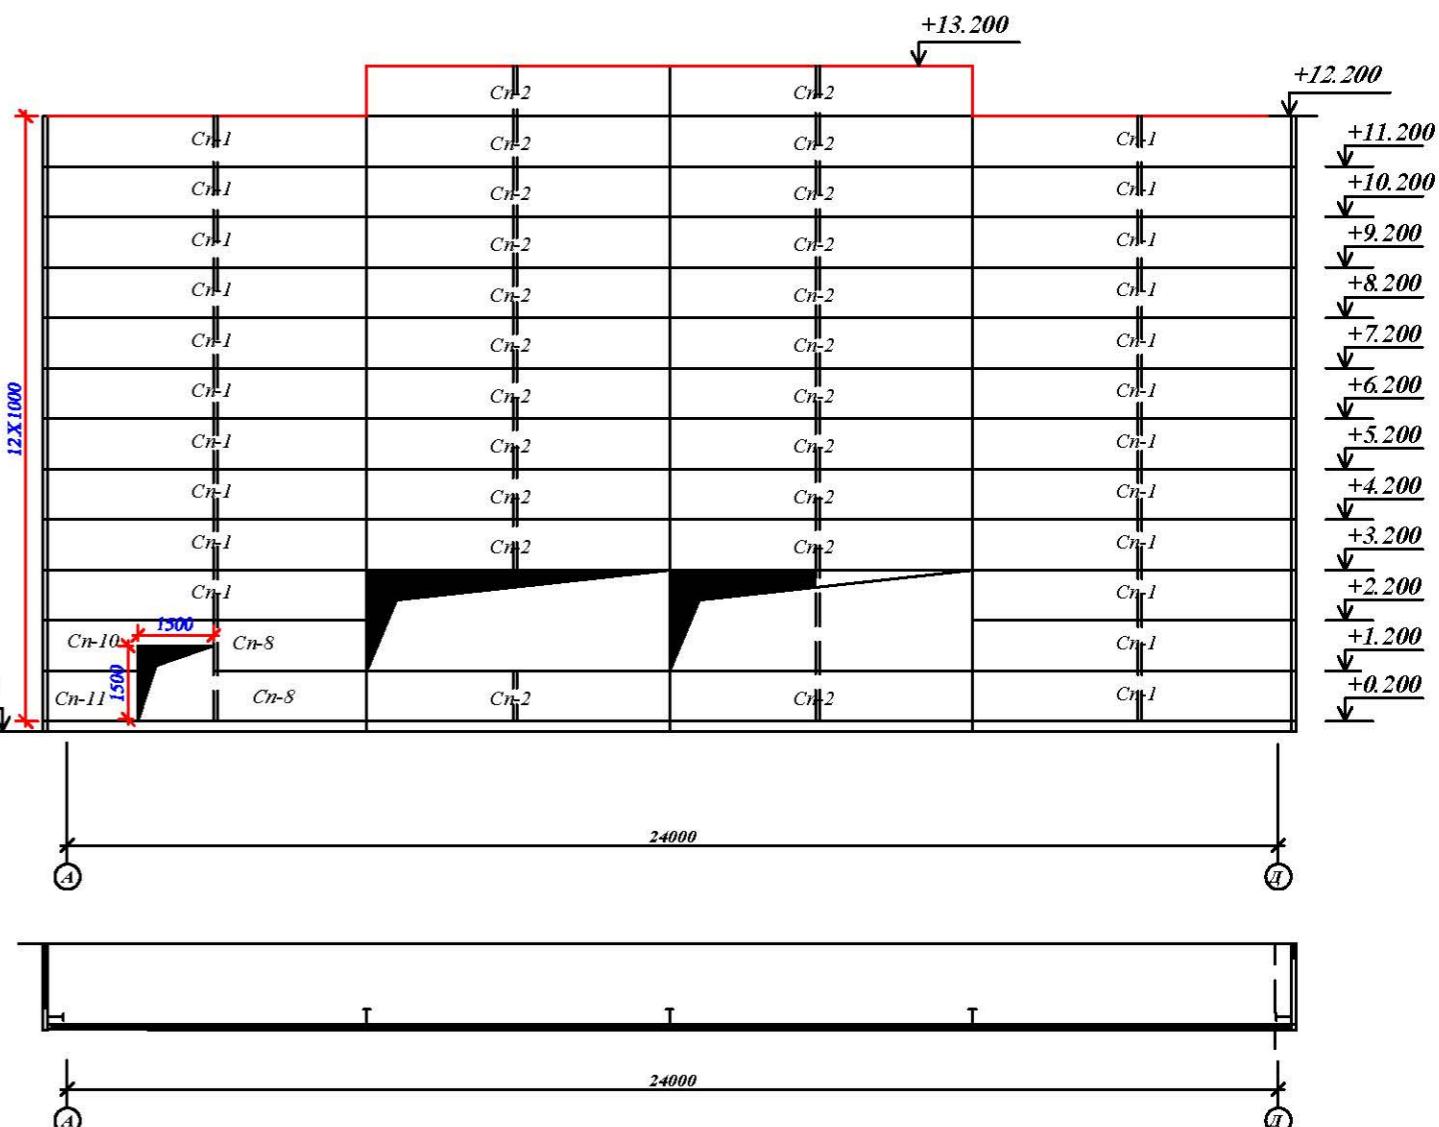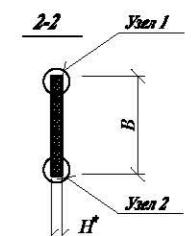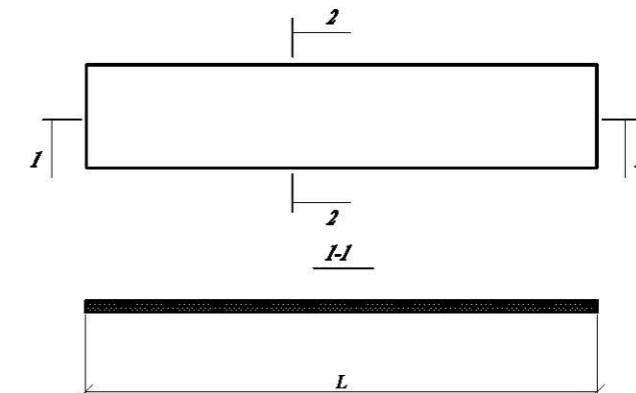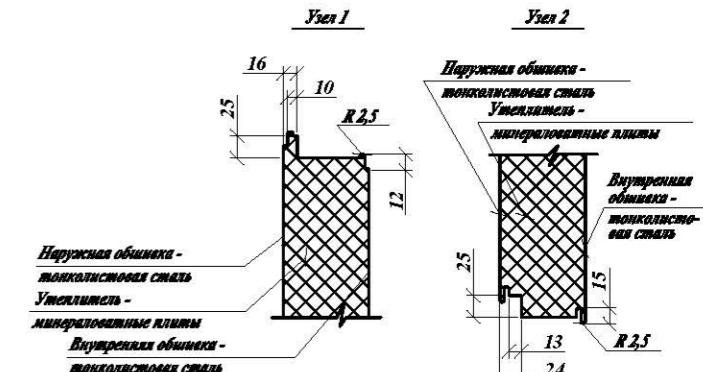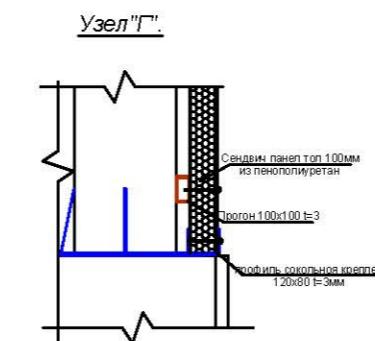

			Заказчик: "UZSUNGWOO"	AP
			Строительство производственного цеха на территории ООО "UZSUNGWOO" по ул. Аэропорт -68 в г. Фергане Ферганской области	
ГИП	Юлдашев Г.И.			
Исполн.	Абдурашидов Ф.		Производственный корпус	Стадия
				Лист
				Листов
			RП	14
				22
			Схема расположения стеновых панелей	
			стеновых панелей по оси 1,22.	ЧП "Андрюсон АЙБИЛ"

Схема расположения стеновых панел по оси 13

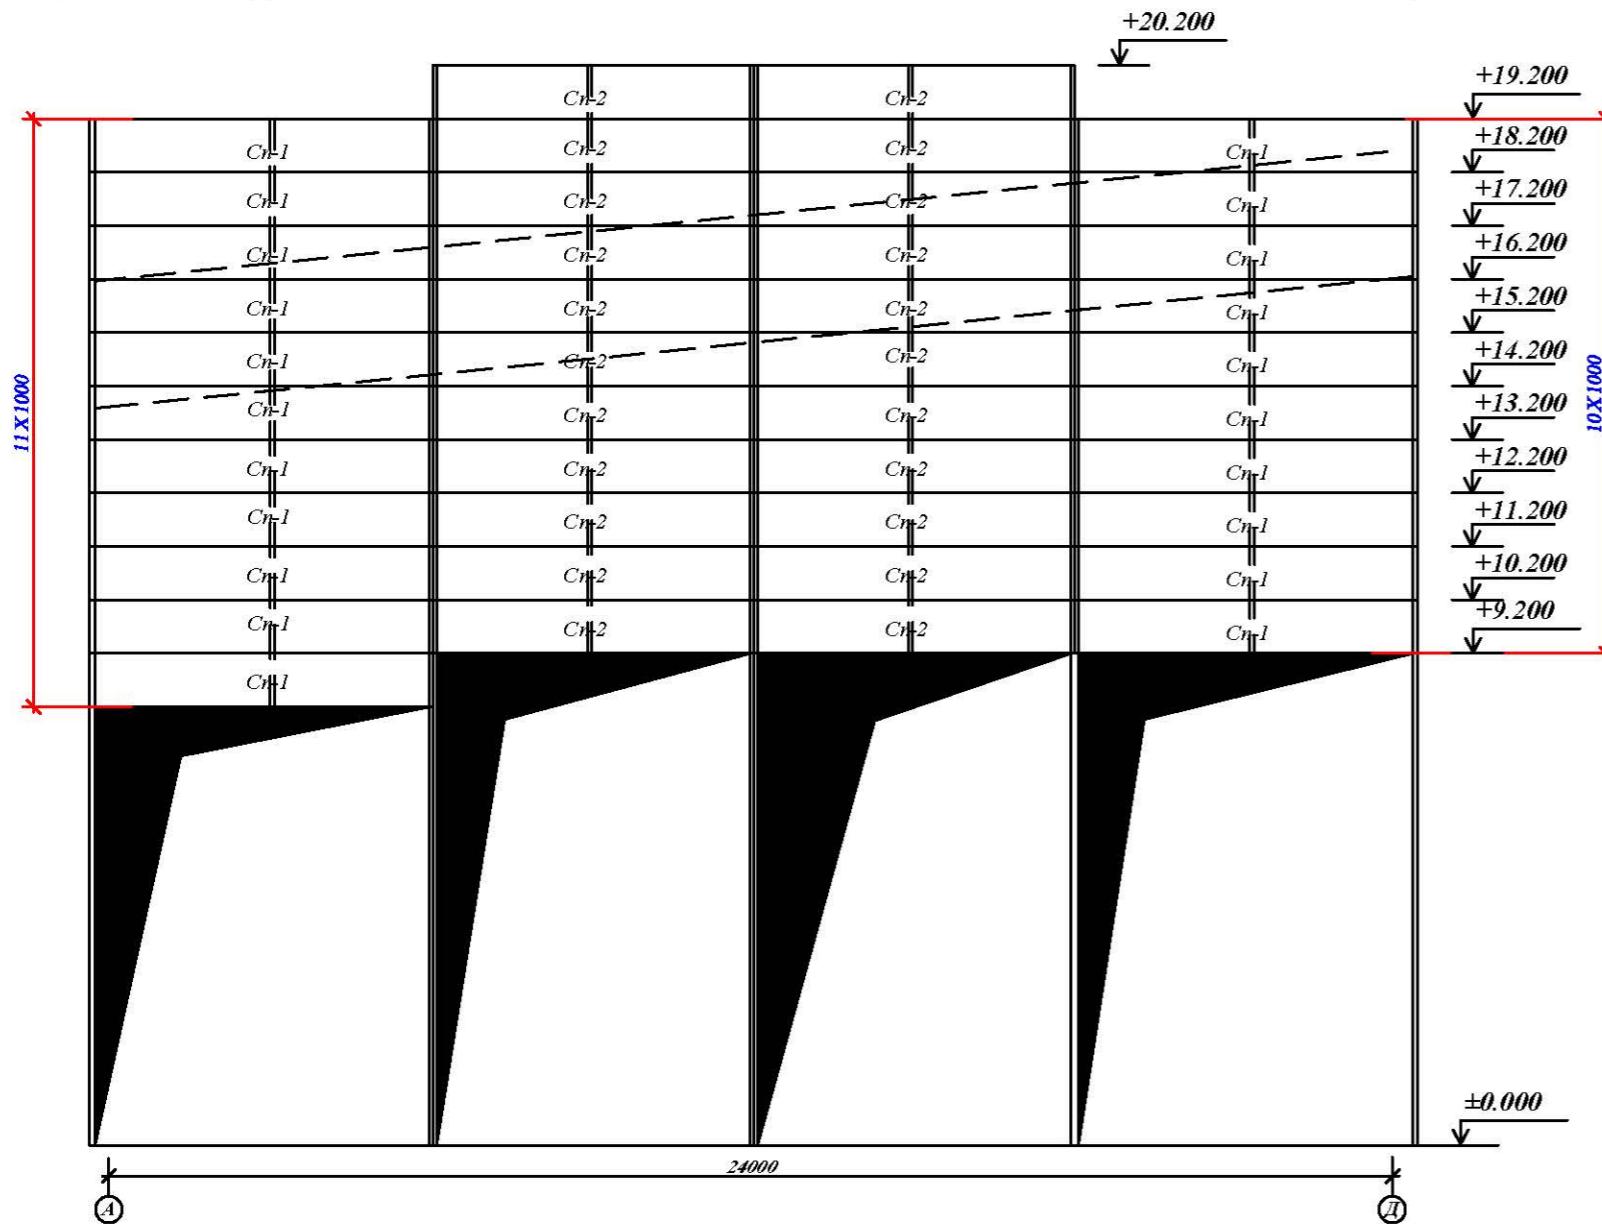

Спецификация к схеме расположения стеновых панелей

				Заказчик: "UZSUNWOO"	AP
				<i>Строительства производственного цеха на территории ООО "UZSUNGWOO" по ул. Аэропорт -68 в г. Фергане Ферганской области</i>	
ГИП	Юлдашев П.И.				
Исполн.	Абдурашидов Ф			Производственный корпус	Стадия
					Лист
					Листов
					PП
					15
					22
				<i>Схема расположения стеновых панелей по оси 13</i>	<i>ЧП "Андижон АЙБИЛ"</i>

Схема расположения стеновых панелей по оси Б

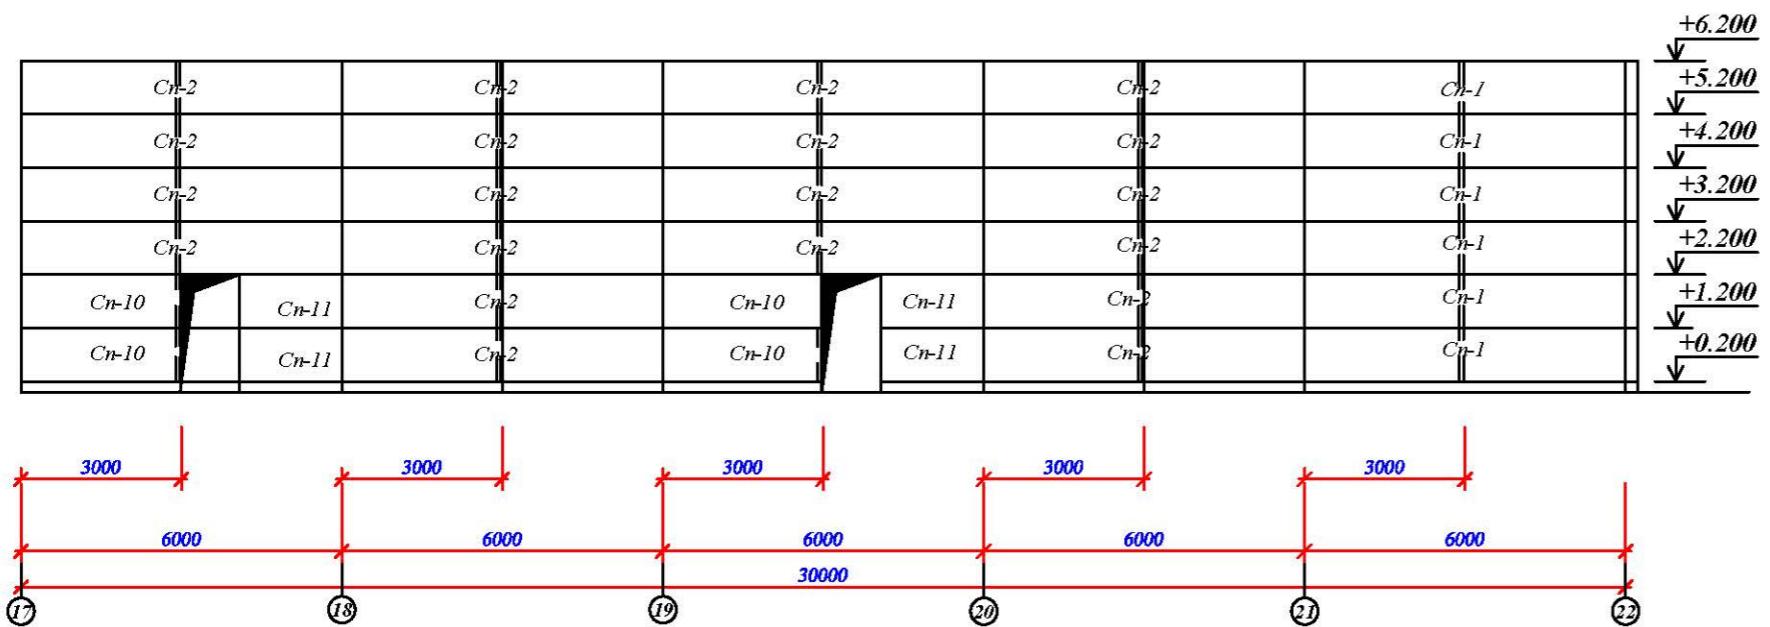


Схема расположения стеновых панелей



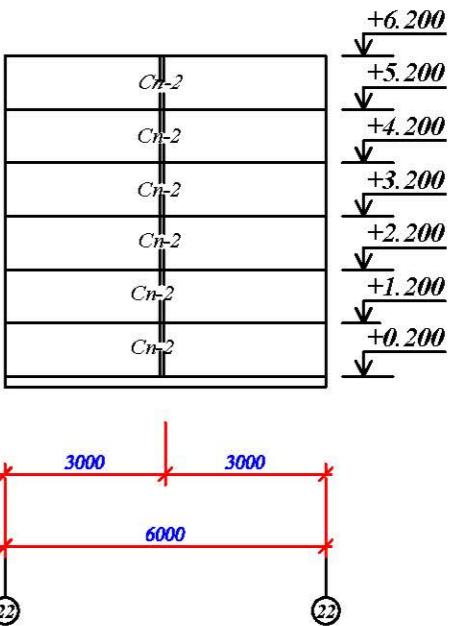






Схема расположения стеновых панелей по оси 21

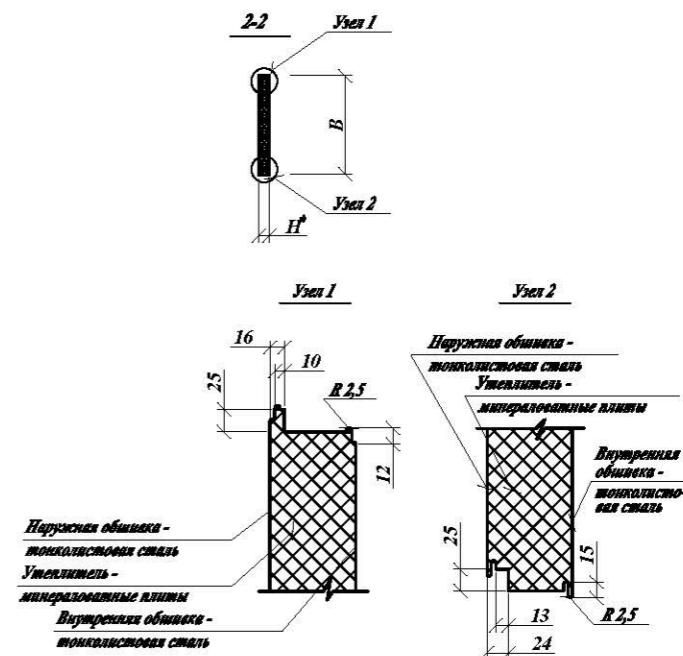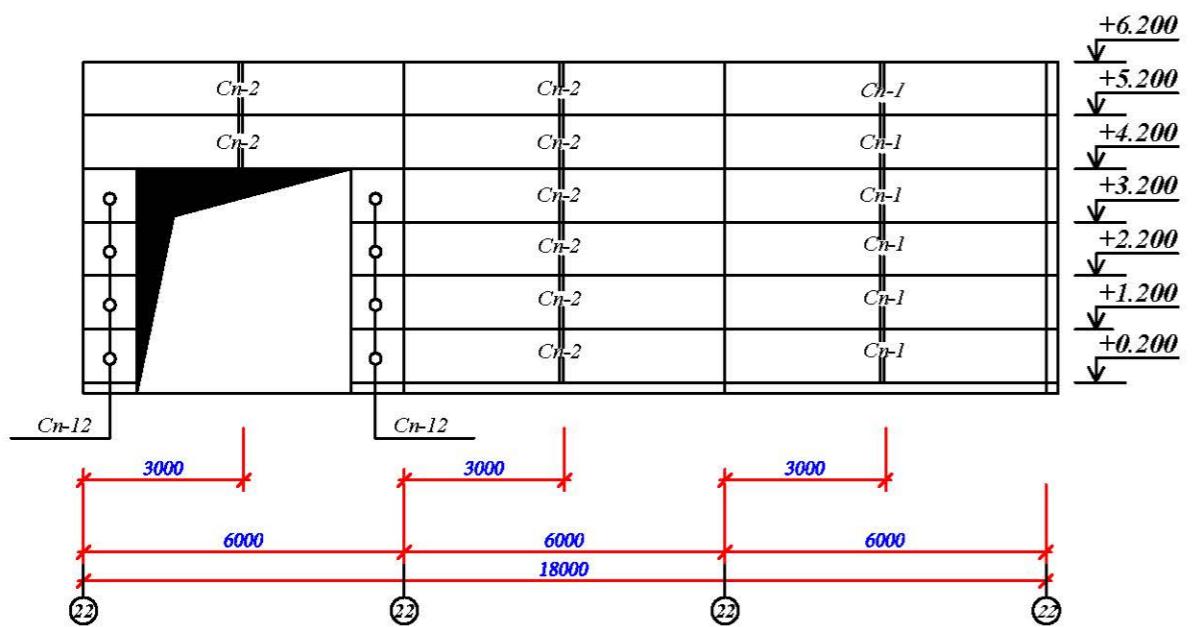



Спецификация к схеме расположения стеновых панелей

Марка поз.	Обозначение	Наименование	Кол. шт.	Масса ед. кг.	Примечание Окраска Наружных в заводских условиях
Cn-1		ПТСМСК 6240.1000.100 -С(ОЦ).0.6	12		RAL-9003
Cn-2		ПТСМСК 5960.1000.100 -С(ОЦ).0.6	34		RAL-9003
Cn-10		ПТСМСК 2950.1000.100 -С(ОЦ).0.6	4		RAL-9003
Cn-11	Окраска панелей в заводских условиях: светло серый с внутренней стороной в соответствии со спецификацией.	ПТСМСК 1950.1000.100 -С(ОЦ).0.6	4		RAL-9003
Cn-12		ПТСМСК 1000.1000.100 -С(ОЦ).0.6	8		RAL-9003

				Заказчик: "UZSUNWOO" AP
				Строительства производственного цеха на территории ООО "UZSUNGWOО" по ул. Аэропорт -68 в г. Фергане Ферганской области
ГИП	Юлдашев П.			
Исполн.	Абдурашидов Ф.			Производственный корпук
				Стадия Лист Листов
				РП 16 22
				Схема расположения стеновых панелей по оси Б,21.
				ЧП "Андрисон АЙБИЛ"

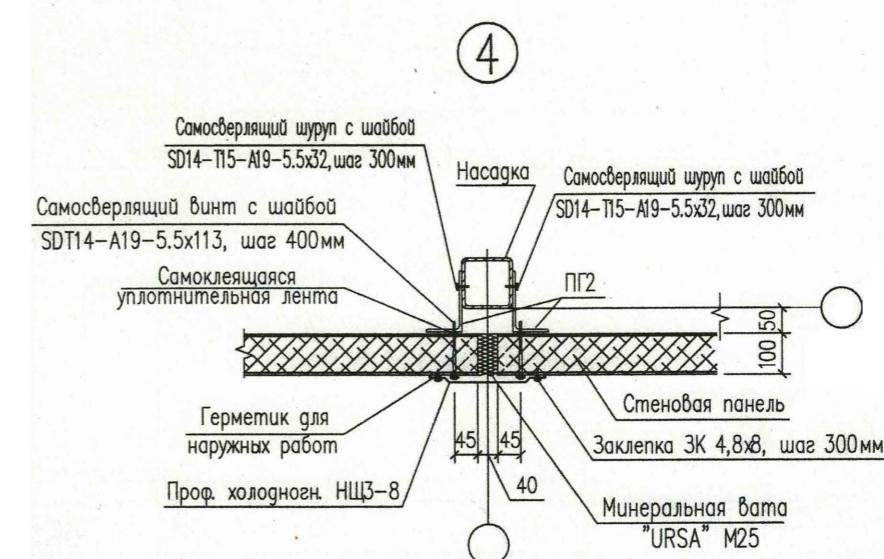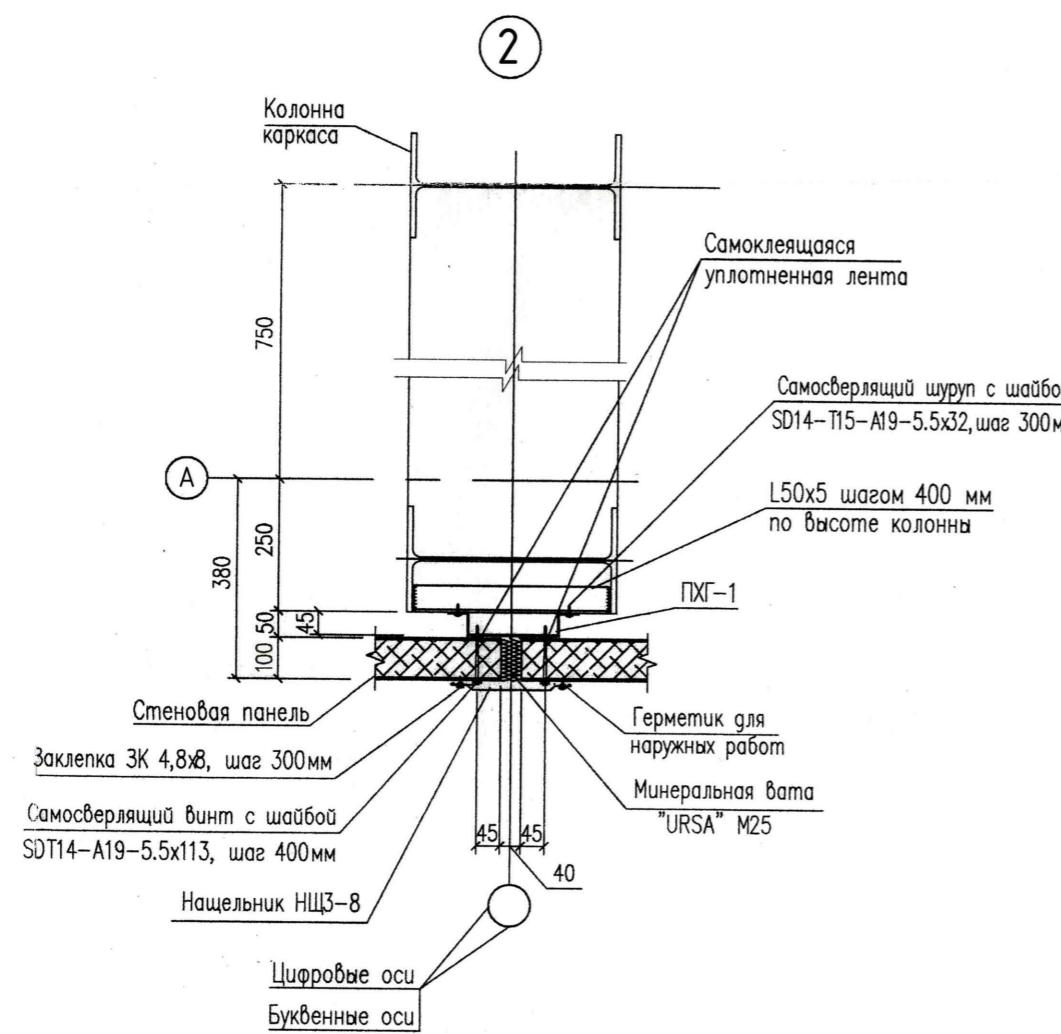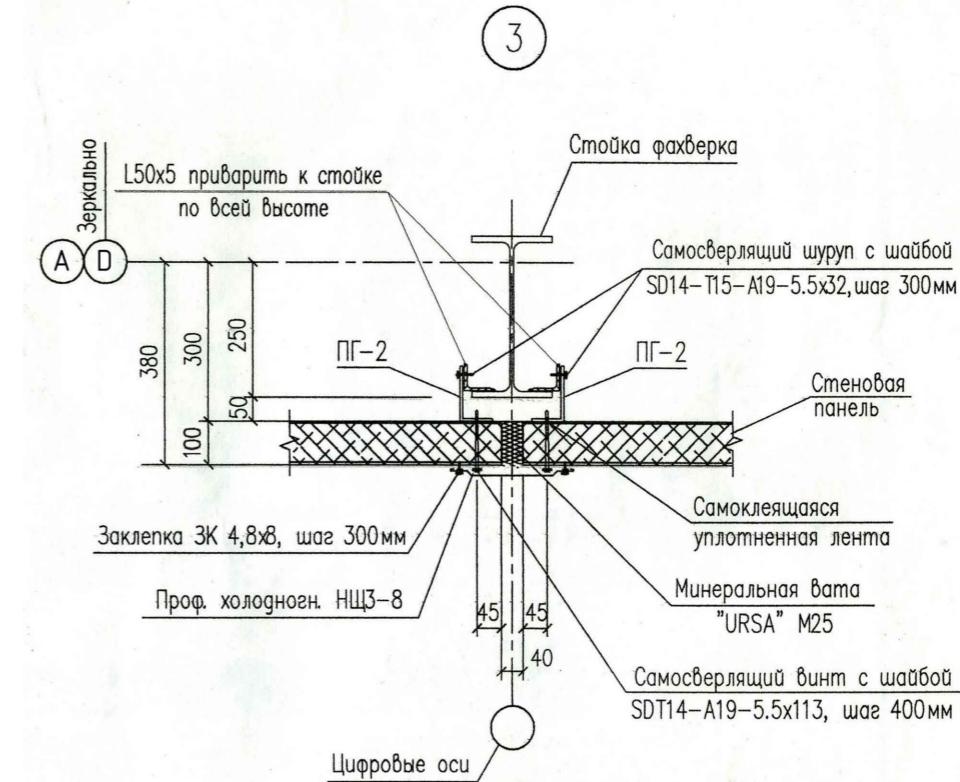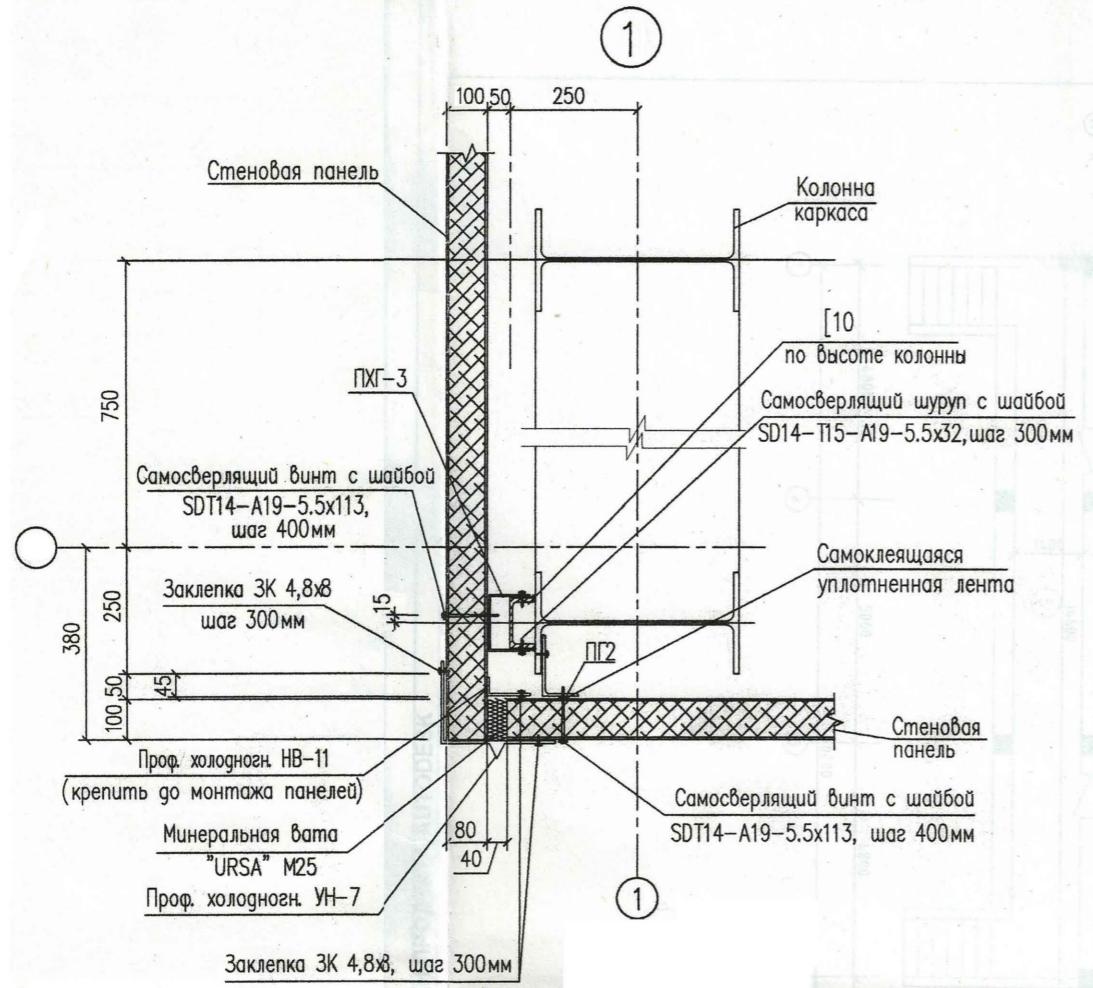


			AP
ГИП	Юлдашев Ш.		Строительства производственного цеха на территории ООО "UZSUNGWOD" по ул. Аэропорт -68 в г. Фергане Ферганской области
Исполн.	Абдурашидов Ф		Производственный корпус
	R7	17	22
	Чэлы 1,2,3,4		ЧП "Андижон АЙБИЛ"

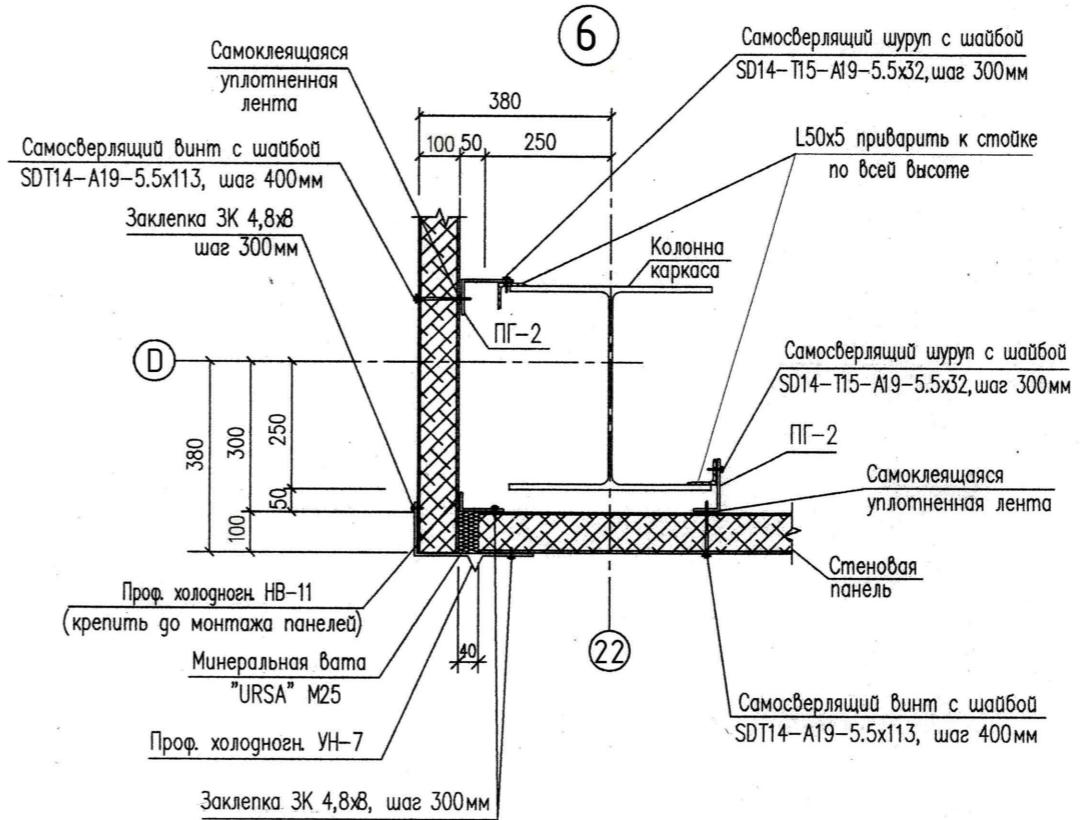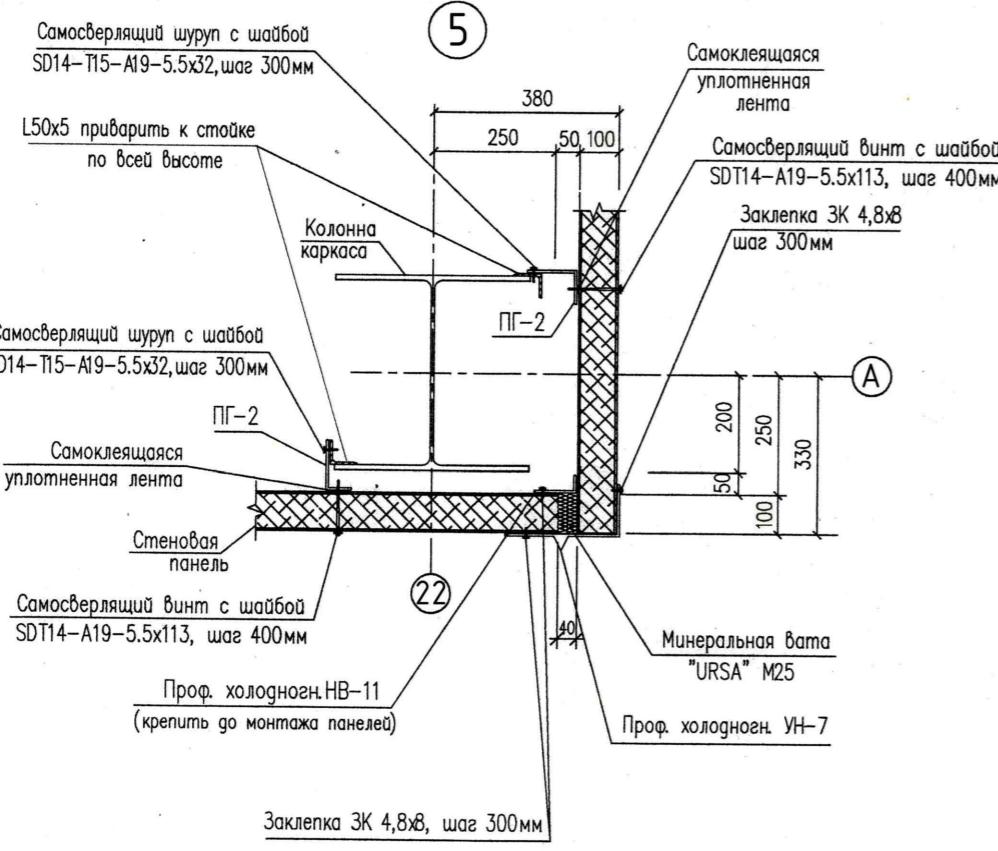


Элементы крепления панелей


ПХГ-1, ПХГ-5

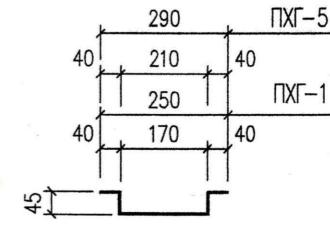



ПХГ-2

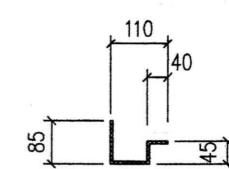

ПХГ-3, ПХГ-4

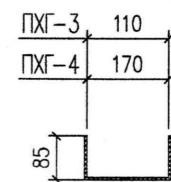

Ф2

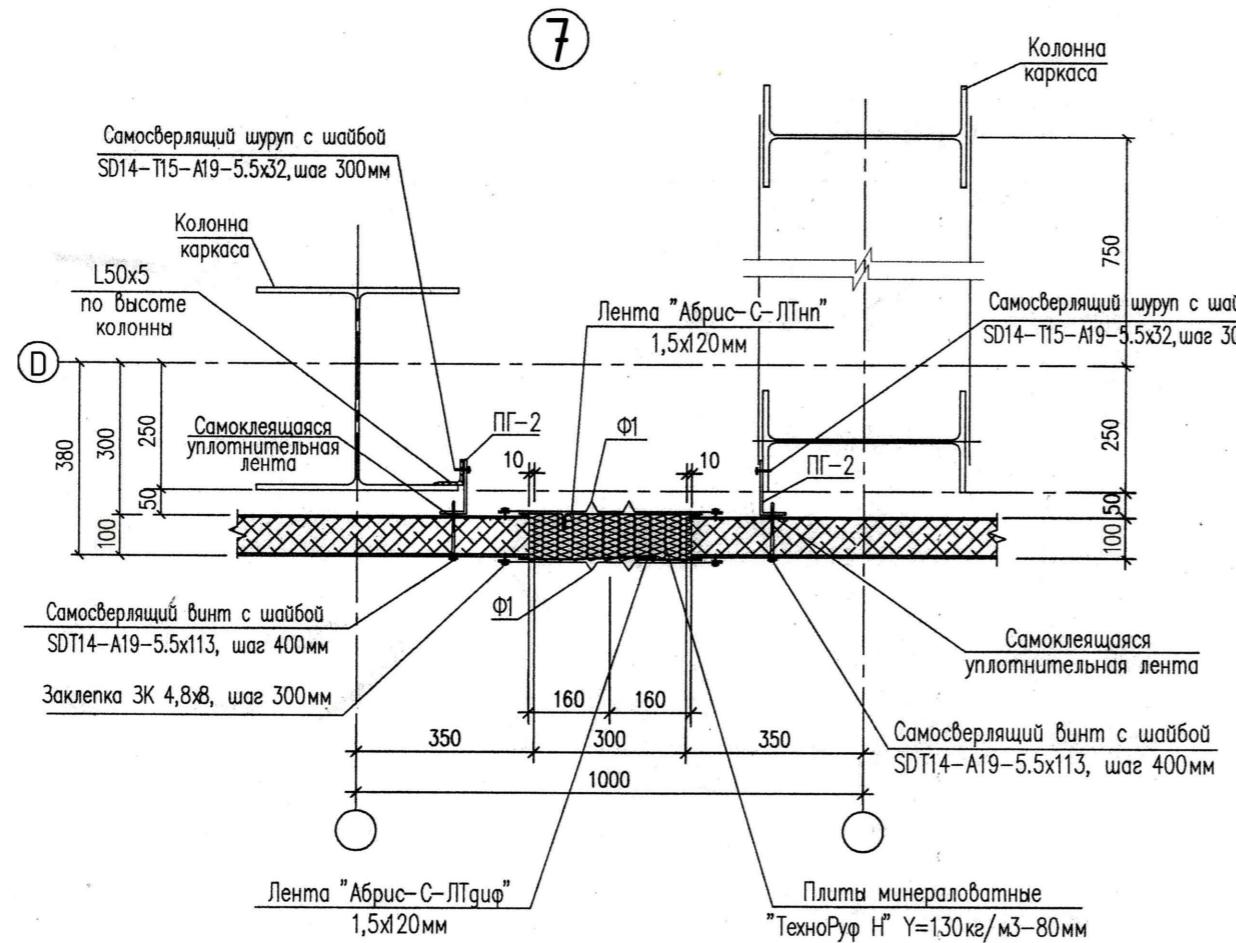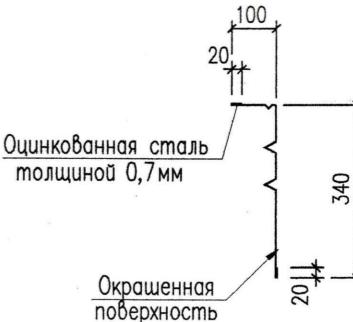

AP		
ГИП	Юлдашев Ш.	
Исполн.	Абдурашидов Ф	
Производственный корпус		
РП	18	22
Чэлы 5, 6, 7		ЧП "Андижон АЙБИЛ"

Строительство производственного цеха на территории ООО "UZSUNGWOOD" по ул. Аэропорт -68 в г. Фергане Ферганской области

План кроёя

10%

i=10%

10%

i=10%

100


1

Вадим Степанов

1

Спецификация


	<i>Определение хромат (ДЛ. Доз.)</i>			
<i>1</i>	<i>ГОСТ 103-76</i>	<i>012AU L=2050</i>	<i>3</i>	<i>107</i>
<i>2</i>	<i>ГОСТ 5781-86*</i>	<i>012AU L=400</i>	<i>121</i>	<i>1.34</i>
<i>3</i>	<i>ГОСТ 5781-86*</i>	<i>L 40x3 L=350</i>	<i>121</i>	<i>0.65</i>

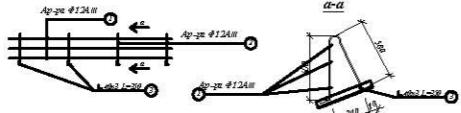

			<i>Земельные участки</i>	<i>AP</i>
			<i>Справка о состоянии земельных участков и земельных участков, находящихся в собственности юридических лиц</i>	
<i>ГРНП</i>	<i>Юридическое лицо</i>			
<i>Источник</i>	<i>Аббревиатура</i>			
			<i>Приватный владелец</i>	
			<i>Ставка</i>	<i>Листок</i>
			<i>ГП</i>	<i>19</i>
				<i>22</i>
			<i>План креяля</i>	<i>ЧП "Альянс АББЕЙ"</i>


Page 19

Схема расположения кровельных панелей






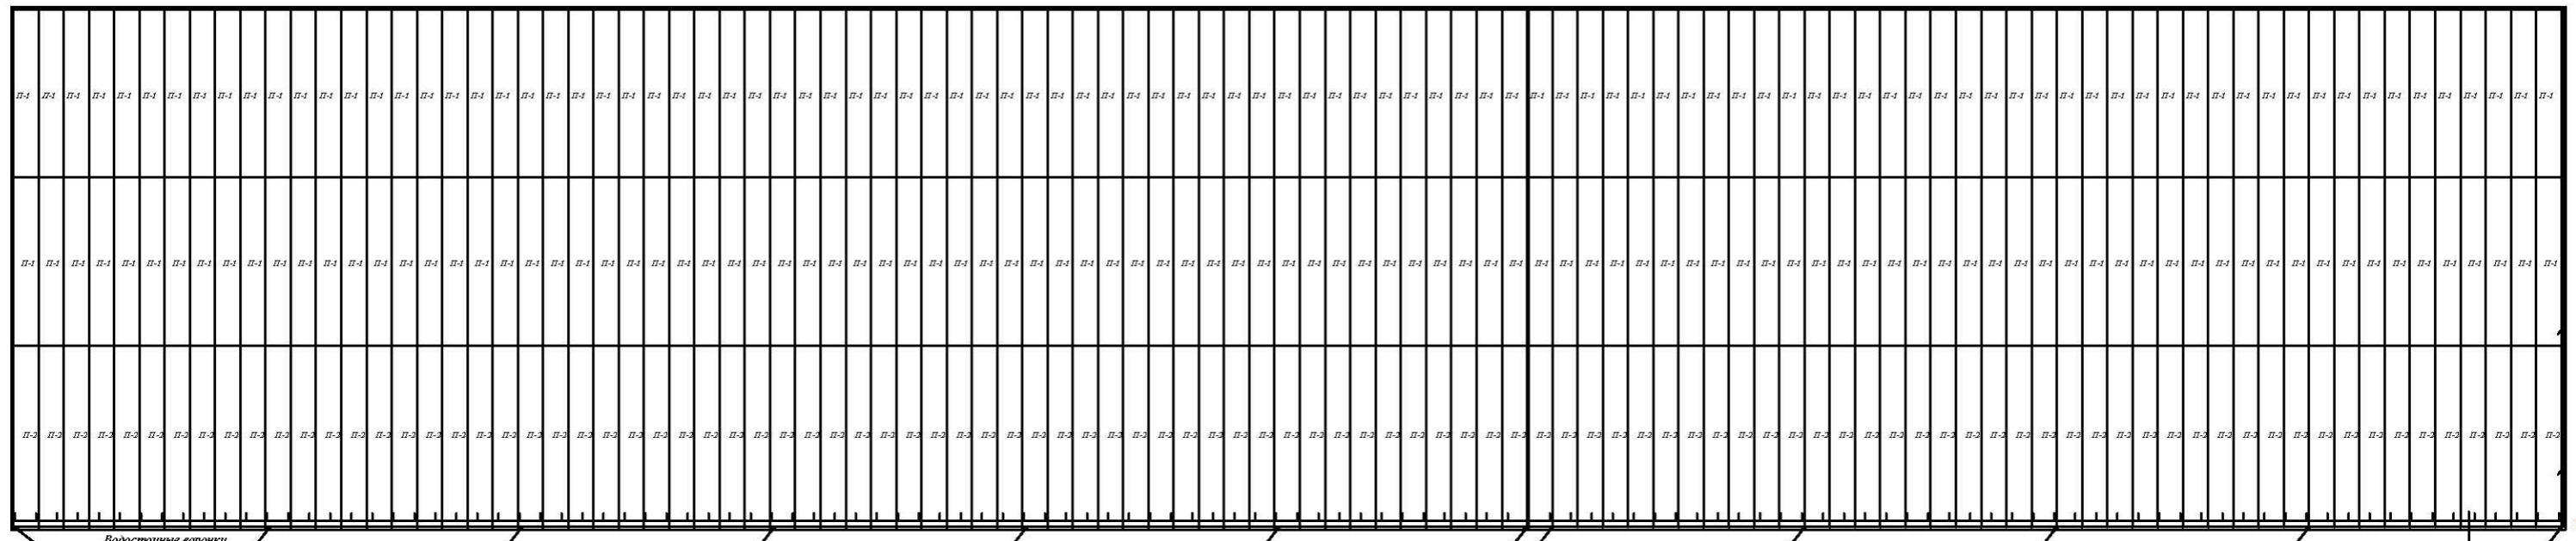


Спецификация

Поз	Обозначение	Наименование	Кол шт	Масса ед.кг	Прим
П-1	8000x1200x120	Кровельные панели	202	1940кг ²	
П-2	8300x1200x120	Кровельные панели	101	1085кг ²	
		Напечник		242,5 п/м.	

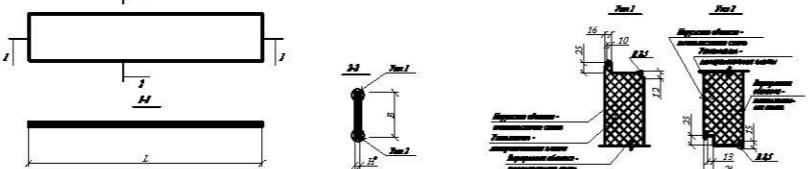

Заводчик "UUSUNWOO"	AP
Справка о поставке кровельных панелей из коре корейской ёлки	ООО "UUSUNWOO" г.о.у. Альметьевск-48 к. 9 грязь фабрика сантехни
ТБЛ 1 Руководство	
Бланк	Бланк
Производственный картот	Стандартный бланк
	ПГ 20 22
Схема расположения кровельных панелей	ЧП "Альбекон Альбекон"

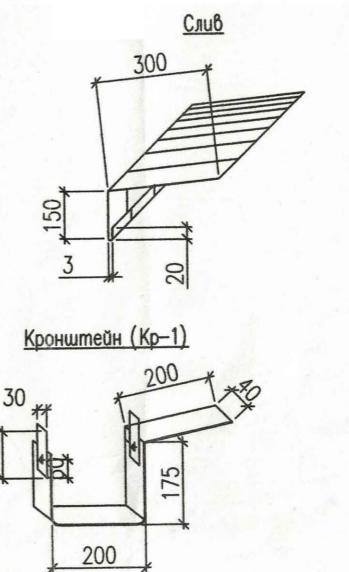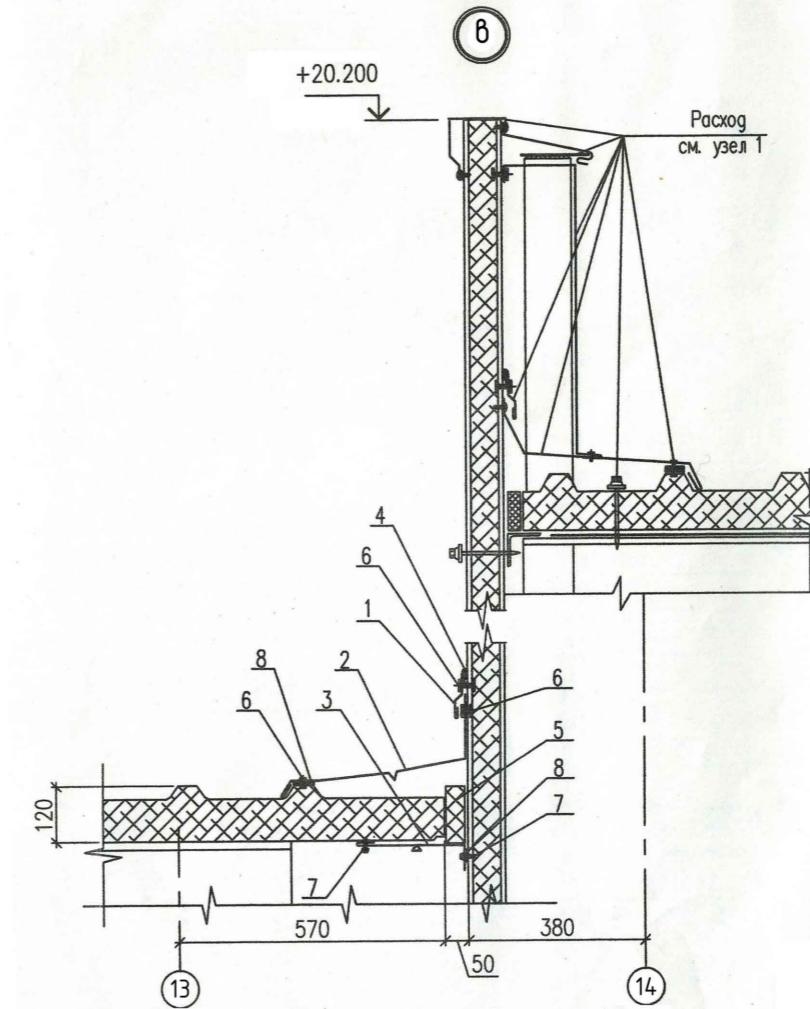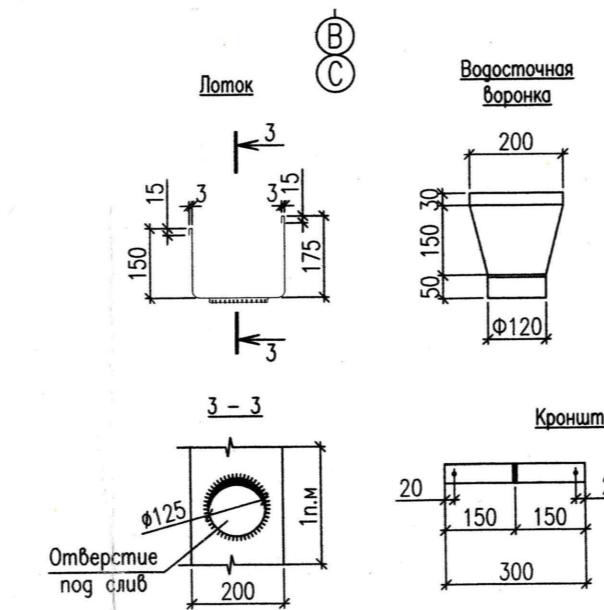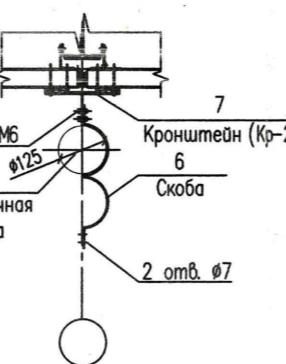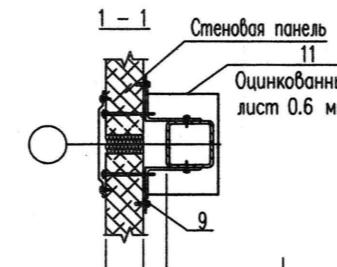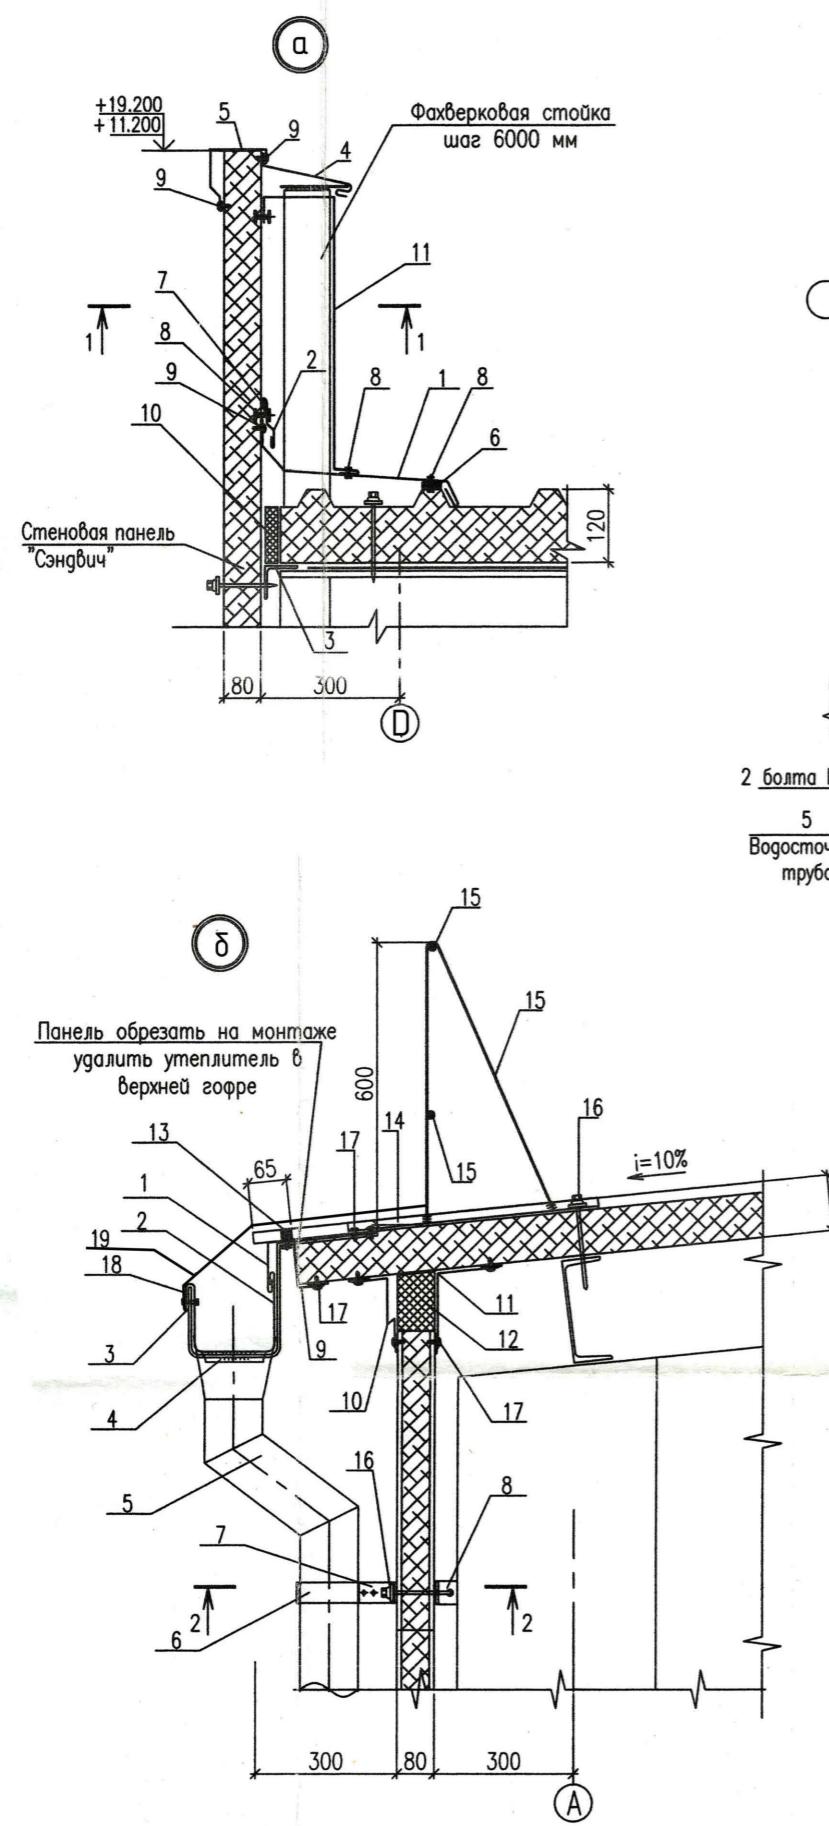

Спецификация изделий и материалов по узлам кровли

Поз.	Обозначения	Наименование	Кол.	Масса ед. кг	Примеч.
Чзел 1					
1	ГОСТ 19904-90 ТИ 084-08	Крашен. прокат листовой $\delta=0.6$ мм. П07-2, b=470мм	57	5,12	m^2
2	ГОСТ 19904-90 ТИ 084-08	Крашен. прокат листовой $\delta=0.6$ мм. П06-2, b=200мм	40	5,12	m^2
3	ГОСТ 8509-93	Уголок 70х5	196	5,38	п.м.
4	ГОСТ 19904-90	Крашен. прокат листовой $\delta=0.6$ мм. b=550мм	66,8	5,12	m^2
5	ГОСТ 19904-90 ТИ 084-08	Крашен. прокат листовой $\delta=0.6$ мм. ПС5-1, b=300мм	36,5	5,12	m^2
6	ТИ 084-08	Чплотнительная лента ЛБ30х2	196		п.м.
7		Силиконовый герметик	550	0,0112	п.м.
8	ТИ 084-08	Заклепка ЗК 4.8x8 шагом 500	392	0,00137	шт.
9	ТИ 084-08	Самонарезающий винт 5.5x25 шагом 500	392	0,0025	шт.
10		Монтажная пена	9,8		m^3
11	ГОСТ 19904-90	Крашен. прокат листовой $\delta=0.6$ мм. b=550мм h=2000мм	395	5,12	m^2
Чзел 2					
1	ГОСТ 19904-90	Слив-крашен. прокат листовой $\delta=0.6$ мм. b=300мм	58,8	5,12	m^2
2	ГОСТ 19904-90	Лоток-крашен. прокат листовой $\delta=3$ мм. b=550мм	66,5	23,55	m^2
3	ГОСТ 103-76	Кронштейн(Кр-1)-3x40 b=750 ш1200	3,03	23,55	m^2
4	ГОСТ 19904-90	Водосточная воронка крашен. прокат листовой $\delta=0.6$ мм.	11	0,47	
5	ГОСТ 19904-90	Водосточная труба крашен. прокат листов. $\delta=0.6$ мм. b=400мм	68	5,12	m^2
6	ГОСТ 19903-74*	Скоба-3x40 b=500 ш1500	6,7	23,55	m^2
7	ГОСТ 103-76	Кронштейн(Кр-2)-3x40 b=200 ш1500	1,2	23,55	m^2
8	ГОСТ 8509-93	Уголок 50x3 b=50 ш.1500			м.п.
9	ГОСТ 19904-90 ТИ 084-08	Крашен. прокат листовой $\delta=0.6$ мм. П02-8 b=300мм.	37,2	5,12	m^2
10	ГОСТ 19904-90 ТИ 084-08	Крашен. прокат листовой $\delta=0.6$ мм. П014-11, b=300мм.	37,2	5,12	m^2
11	ГОСТ 19904-90 ТИ 084-08	Крашен. прокат листовой $\delta=0.6$ мм. НВ-7, b=350мм.	43,4	5,12	m^2
12	РСТ Уз 9673-96	Минбата	1,5		m^3
13	ТИ 084-08	ПОЧЭ вспененный полеуретан	1,2		м.п.
14	ГОСТ 8509-93	Уголок 50x3 L=350 шаг1200	35,7	0,77	п.м.
15		См. АР-17			
16	ТИ 084-08	Самонарезающий винт SDT14-A19-5.5x160			шт.
17		Самонарезающий винт 5.5x25		0,0025	шт.
18	ТИ 084-08	Заклепка ЗК 4.8x8 шагом 500		0,00137	шт.
19	ТИ 084-08	Слив-крашен. прокат листовой $\delta=0.6$ мм. b=50мм L=500 шаг 500	244	0,11	шт.

Продолжение

Чзел 3					
1	ГОСТ 19904-90 ТИ 084-08	Крашен. прокат листовой $\delta=0.6$ мм. П06-2, b=200мм.	24,3	5,12	m^2
2	ГОСТ 19904-90 ТИ 084-08	Крашен. прокат листовой $\delta=0.6$ мм. П08-2, b=450мм.	54,6	5,12	m^2
3	ГОСТ 19904-90 ТИ 084-08	Крашен. прокат листовой $\delta=0.6$ мм. НВ-2, b=150мм.	18,2	5,12	m^2
4		Силиконовый герметик		0,0112	п.м.
5		Монтажная пена	4		m^3
6	ТИ 084-08	Заклепка ЗК 4.8x8 шагом 500	730	0,00137	шт.
7		Самонарезающий винт 5.5x25	730	0,0025	шт.
8	ТИ 084-08	Чплотнительная лента ЛБ 30x2	122		п.м.

				Zаказчик: "UZSUNGWOO"	AP
				Строительства производственного цеха на территории ООО "UZSUNGWOO" по ул. Аэропорт -68 в г. Фергане Ферганской области	
ГИП	Юлдашев Г.Г.				
Исполн.	Абдурашидов Ф.			Производственный корпус	Стадия
					Лист
					Листов
				PП	22
					22
				Спецификация изделий и материалов по узлам кровли	ЧП "Андексон АЙБИЛ"